

わが家の「防災・緊急情報」メモ

わが家の連絡先 塩谷町の市外局番…0287

氏名	電話番号・メールアドレス	会社・学校	血液型	持病・アレルギー	常備薬	かかりつけ医療機関

【メモ】※書ききれなかった内容や、知ってほしい情報（介護情報・救急隊員への伝言など）をお書きください。

家族で決めた集合場所

家族で決めた連絡方法

塩谷町役場 総務課	45-1111	塩谷消防署	45-0090
塩谷町生涯学習センター	48-7503	矢板警察署	43-0110
玉生コミュニティセンター	45-0050	矢板警察署 玉生駐在所	45-0020
船生コミュニティセンター	41-6102	矢板警察署 船生第一駐在所	47-0034
大宮コミュニティセンター	46-0116	矢板警察署 船生第二駐在所	47-0149
塩谷町社会福祉協議会	45-0133	矢板警察署 大宮駐在所	46-0034

あなたの無事を伝えましょう

体験利用日：毎月1日及び15日、「正月三が日」、「防災週間」、「防災とボランティア週間」



災害用伝言板（パソコン・スマホ用）



災害用伝言板（携帯電話用）



問い合わせ：塩谷町役場 総務課

TEL : 0287-45-1111
メール : soumu@town.shioya.tochigi.jp

令和2年8月版

防災ハザードマップ

大切な命を守るために 防災の再確認



塩谷町



もくじ・ハザードマップの活用方法	1	詳細図1~10	9~28
知ろう!5段階の警戒レベル	2	土砂災害について	29
とるべき行動を確認しよう	3	風水害対策、竜巻・雷に対する情報	30
災害時の情報伝達	4	地震対策	31
指定避難所一覧	5	揺れやすさマップ	32
非常時持出品・備蓄品の準備	6	自主防災組織で地域を守る	33
ハザードマップの見方	7	家の中 外の安全対策	34
全体図	8	わが家の「防災・緊急情報」メモ	裏表紙

「本書の特徴」

本書は、いつ起こるかもしれない様々な災害に対し、事前に備えることを目的として作成しました。

予測不可能な災害の被害を最小限にとどめるため、常日頃から内容に目を通し理解を深めていきましょう。また、本書の特徴として、災害時に持ち運びができるように冊子型としています。ヒモなどでつるし身近に置き、緊急時に持ち出してご活用ください。

ハザードマップの活用方法について**①住んでいる場所と予想される浸水の深さを地図上で確認しましょう**

このハザードマップには、予想される浸水の範囲と深さがランク別に色分けされています。自分の住んでいる場所は浸水の危険があるのか、予想される浸水の深さはどれくらいになるのかを確認しましょう。
ただし、実際の浸水は、予想通りにはならないことがあります。

**②避難場所を確認しましょう**

このハザードマップ 5 ページの避難所一覧で、自分の住んでいる地区で避難場所に指定されているのはどこかを確認しましょう。そして、地図上でその避難場所がどこにあるのか、場所の確認をしましょう。

③避難経路を考えてみましょう

このハザードマップで自分が住んでいる場所から避難場所まで、どの道を通過すれば良いか、避難経路を地図上で確認しましょう。

地図での確認が済んだら、実際に避難場所まで歩いてみましょう。

安全で歩きやすい道を選び、避難場所までの経路を確認して、所要時間も計ってみましょう。実際に避難するときは、夜間・大雨・大人数での移動が考えられるため、所要時間は平常時の倍以上かかる可能性があります。

④家族や周辺住民と情報を共有しましょう

このハザードマップは家族と一緒に確認しましょう。地震、台風や大雨により、避難が必要になったときは、周辺住民・親戚・知り合いなどにこれから避難することと避難先を伝え、どの施設に避難しているのか分かるようにしておきましょう。

安否確認には、災害用伝言ダイヤル(171)の利用も有効です。

**STEP 1 「5段階の警戒レベル」を知っておきましょう！**

警戒レベル	取るべき行動	避難情報など
1	災害への心構えを高める	早期注意情報 (気象庁発表)
2	避難行動を確認	大雨・洪水 注意報等 (気象庁発表)
3	危険な場所にいる場合 ※ 避難に時間をする方は 避難を開始!	避難準備・ 高齢者等 避難開始 (塩谷町発令) ※高齢の方、障害のある方、乳幼児などその支援者
4	危険な場所から 全員避難!!	●避難勧告 ●避難指示 (緊急) (塩谷町発令)

警戒レベル相当情報(例)

住民が自動的に避難行動を取るため参考とする情報です
(国土交通省・気象庁・県発表)

- ・大雨警報
- ・洪水警報
- ・氾濫警戒情報など

- ・氾濫危険情報
- ・土砂災害警戒情報など

レベル4で危険な場所から全員避難完了！

5	命を守る最善の行動 すでに災害が発生している状況です	災害発生情報 (塩谷町発令)
---	--------------------------------------	-------------------

必ずこの順番で発表・発令されるとは限りません。これらの情報が発令されていなくても、身の危険を感じたら避難を開始してください。日頃から、気象庁の発表する情報を確認しておきましょう。

!
避難とは**難**を**避**けることです。

安全な場所にいる人は避難場所に行く必要はありません。


!
安全な場所にある親戚・知人宅なども避難先として検討してください。感染症拡大防止の観点からも重要です。

!
危険な状況になる前に安全な場所へ移動してください。

STEP2 自宅の災害リスクととるべき行動を確認しましょう!



住民への伝達方法

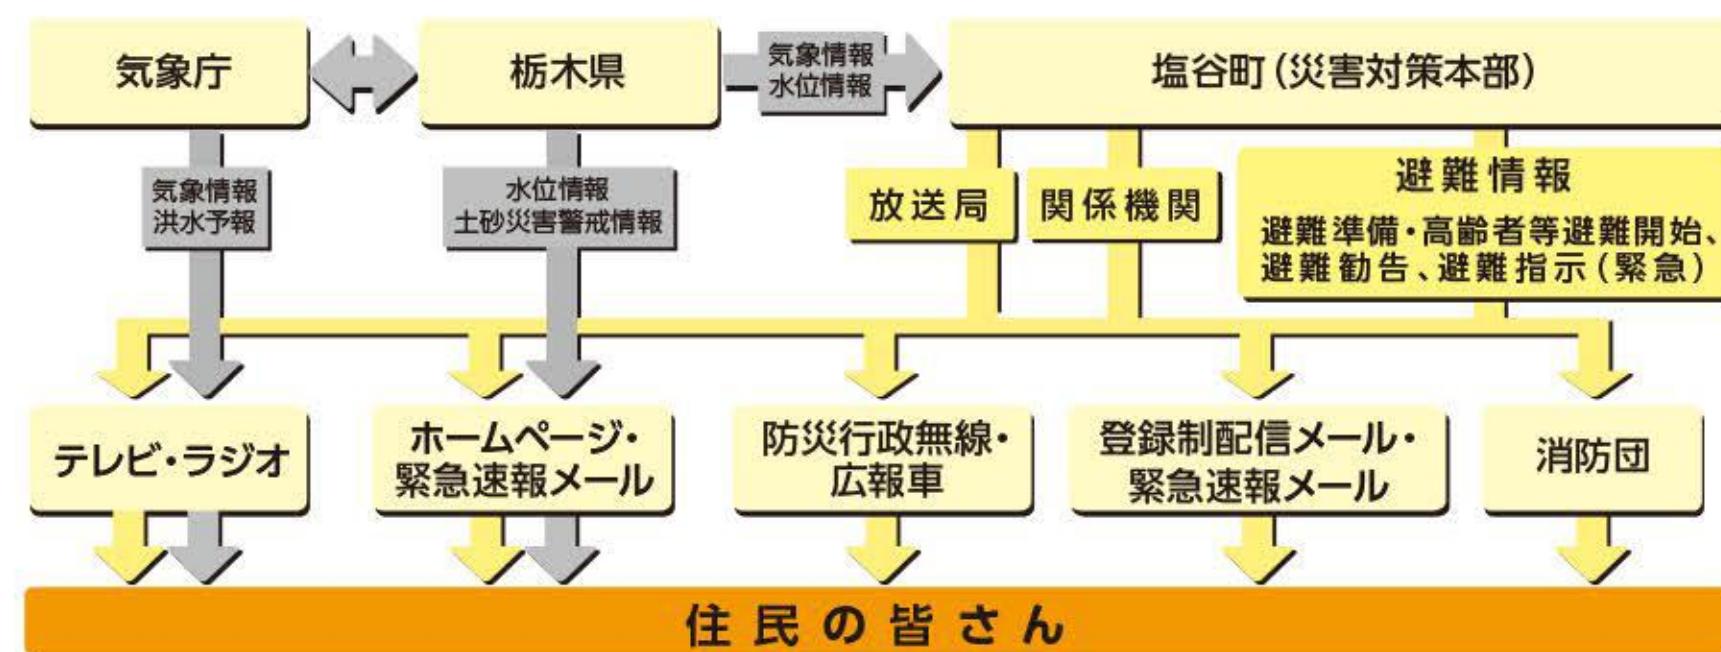

塩谷町防災行政情報配信サービスをご利用ください

町からの防災情報は防災行政無線の他、下記の方法で発信します。

[町から発信される防災情報について]

- (1) 地震、大雨、洪水、土砂災害などの気象情報や警報
- (2) 避難勧告や避難指示などの避難情報
- (3) ゲリラ・特殊部隊攻撃、航空攻撃、弾道ミサイル、大規模テロなどの国民保護情報

[登録方法]

[スマートフォンでの受信方法]

(令和2年9月より運用開始予定)
Android・iOSを搭載した携帯会社のスマートフォンをお持ちの方には、専用アプリ@infoCanalで防災情報を提供します。



[フィーチャーフォン(ガラケー)での受信方法]

登録制配信メールサービス



上記二次元コードを読み取って、簡単な手続き後に登録となります。

- *1. ドメイン指定・解除などは、お持ちの携帯電話の各キャリアへ問い合わせください。
- *2. 二次元コードが読み取りできない場合は、[bousai.shioya-town@raiden.ktaiwork.jp]のアドレスを直接入力して、登録手続きを行ってください。
- *3. 受信者側でデータ通信料を負担いただきます。

[音声専用戸別受信機]

(令和2年9月より運用開始予定)

音声で情報を配信します



情報を集めましょう

テレビで情報確認

テレビのdボタンの使い方



- ①リモコンのdボタンを押す
- ②「防災・生活情報」を選択する

インターネットで調べる

栃木県リアルタイム雨量


[河川水位観測情報](http://www.dif.pref.tochigi.lg.jp/)



栃木県 リアルタイム検索

気象庁

気象注意報・警報・特別警報、短時間大雨予報、洪水警報の危険度分布、台風情報、地震情報など

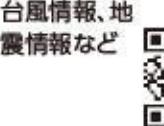

気象庁 注意報 検索

川の防災情報

カメラ画像、河川の観測水位、水位予測など



川の防災 検索

防災情報提供センター

リアルタイム雨量、リアルタイムレーダーなど




防災情報提供 検索

ハザードマップの見方

土砂災害(特別)警戒区域について

- 土砂災害(特別)警戒区域は、栃木県と国(国土交通省)で調査したデータ(急傾斜地・土石流)を基に掲載しています。
- 土砂災害(特別)警戒区域は、現地調査などにより把握されたものです。地図に表示されている箇所以外でも土砂災害が発生する可能性があります。

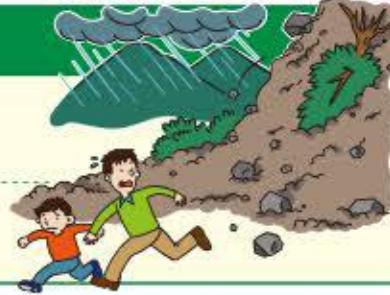

洪水浸水想定区域について

- この洪水浸水想定区域図は、鬼怒川の洪水予報区間について、水防法の規定などにより定められた想定最大規模降雨による洪水浸水想定区域、浸水した場合に想定される水深を表示したものです。
- この洪水浸水想定区域は、現時点の鬼怒川の河道及び洪水調節施設の整備状況を勘案して、想定最大規模降雨に伴う洪水により鬼怒川がはん濫した場合の浸水の状況をシミュレーションにより予測したものです。
- このシミュレーションの実施にあたっては、**支川の決壊によるはん濫、想定を超える降雨、内水によるはん濫等を考慮していません**ので、この洪水浸水想定区域に指定されていない区域においても浸水が発生する場合や、想定される水深が実際の浸水深と異なる場合があります。
- なお、この洪水浸水想定区域は、鬼怒川のはん濫により生じる洪水浸水想定区域と想定される水深等を示した図であるため、隣接する河川のはん濫の影響が考えられる区域では、別途、当該河川の洪水浸水想定区域を参照する必要があります。

その他の掲載情報について

東荒川・西荒川・荒川について

- ダムの下流域にあたる、東荒川・西荒川・荒川については、異常洪水時防災操作により放流がおこなわれた場合の浸水想定図です。

降雨の設定方法

降雨外力(想定最大規模降雨)は「浸水想定(洪水・内水)の作成等のための想定最大外力設定法」(マニュアル)では、①想定最大規模降雨と②関係する降雨観測所で統計計算から求められる1,000年に1回発生する降雨の大きな方を用いることとされています。降雨外力(想定最大規模降雨)は、マニュアルに基づき、流域面積(km²) - 降水量(mm)の関係から設定しました。

①降雨外力(想定最大規模): 664 mm / 24hr

②1/1000年確率規模降雨: 369 mm / 24hr

寺小路ため池について

- ため池が決壊してから1時間で広がる「浸水区域」を想定した図です。

STEP 1

ハザード情報の見方

要 必ず確認しよう!

凡例



STEP 2

ハザード情報の見方

詳 もっと詳しく知ろう!

次の2つが確認できれば浸水の危険があっても自宅に留まり安全を確保することもできます。


①家屋倒壊等はん濫想定区域に入っていないか



流速が速いため、木造家屋は倒壊するおそれがあります




地面が削られ家屋は建物ごと崩落するおそれがあります

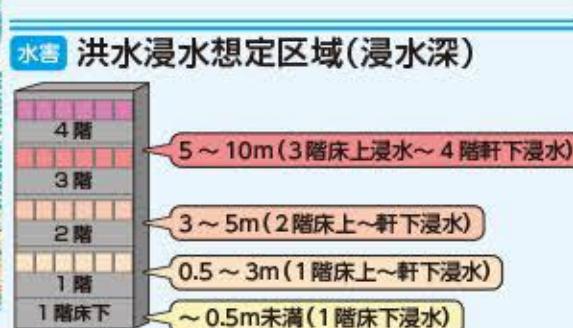

※①家屋倒壊などはん濫想定区域はハザードマップに記載がない場合がありますので、塩谷町へお問い合わせください。



※土砂災害の危険があっても、十分堅牢なマンションなどの上層階に住んでいる場合は、自宅に留まり安全確保をすることも可能です。

全体図

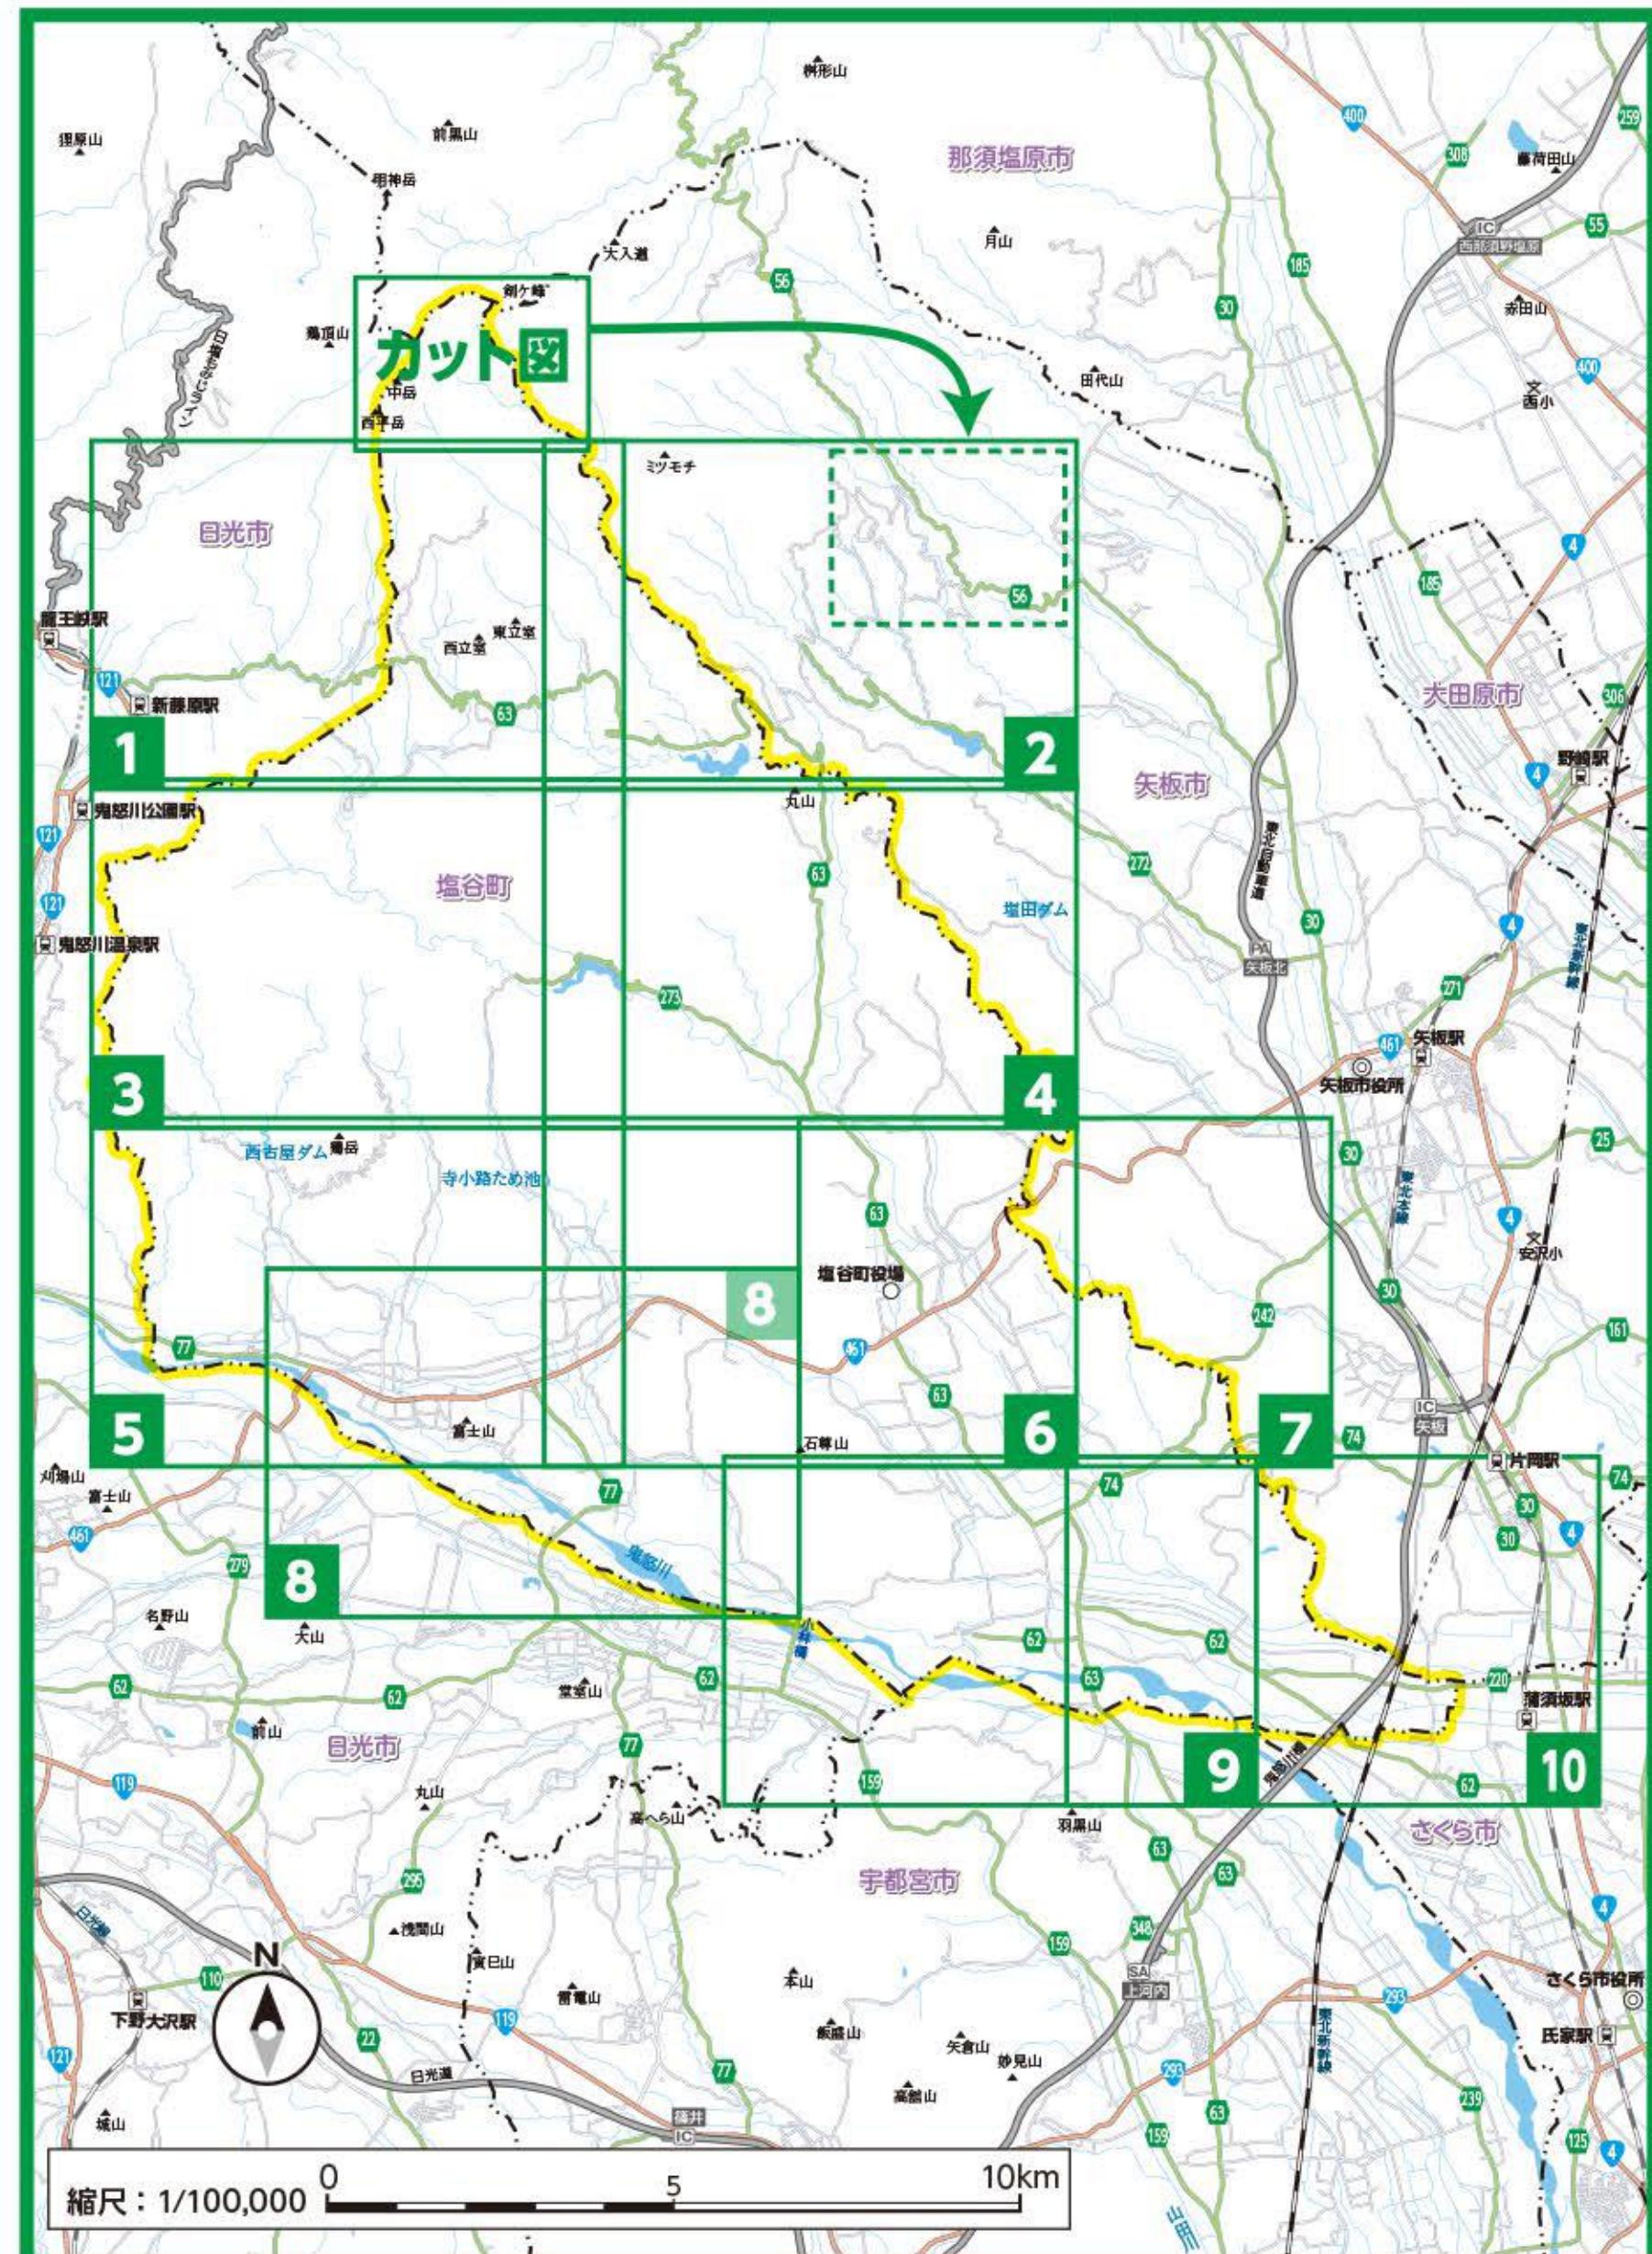

「この地図の作成に当たっては、国土地理院長の承認を得て、同院発行の50万分1地方図、2万5千分1地形図及び電子地形図25000を使用した。(承認番号 平29情使、第444-1559号)」

凡 例			
地図記号	表示項目	地図記号	表示項目
1	指定避難所	⊗	駐在所
—	高速道路	〒	郵便局
—	国道	✚	医療機関
—	主要地方道・県道	塩谷町役場西	信号・交差点名称
○	町役場	公民館	
Y Y	消防署・消防団	●	その他目標物

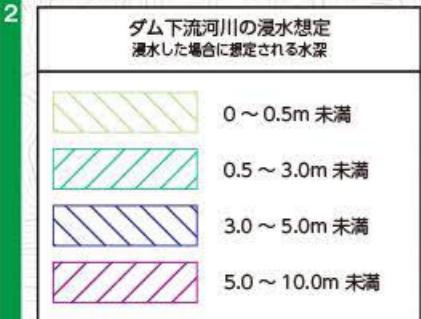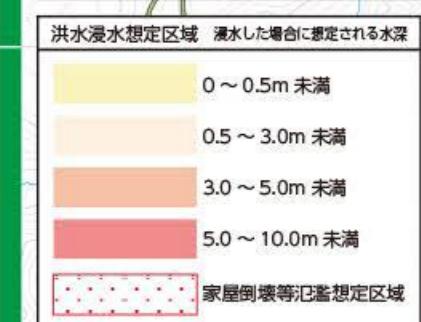

0 500 1,000m

縮尺：1/15,000



A


B




C

D

E

F

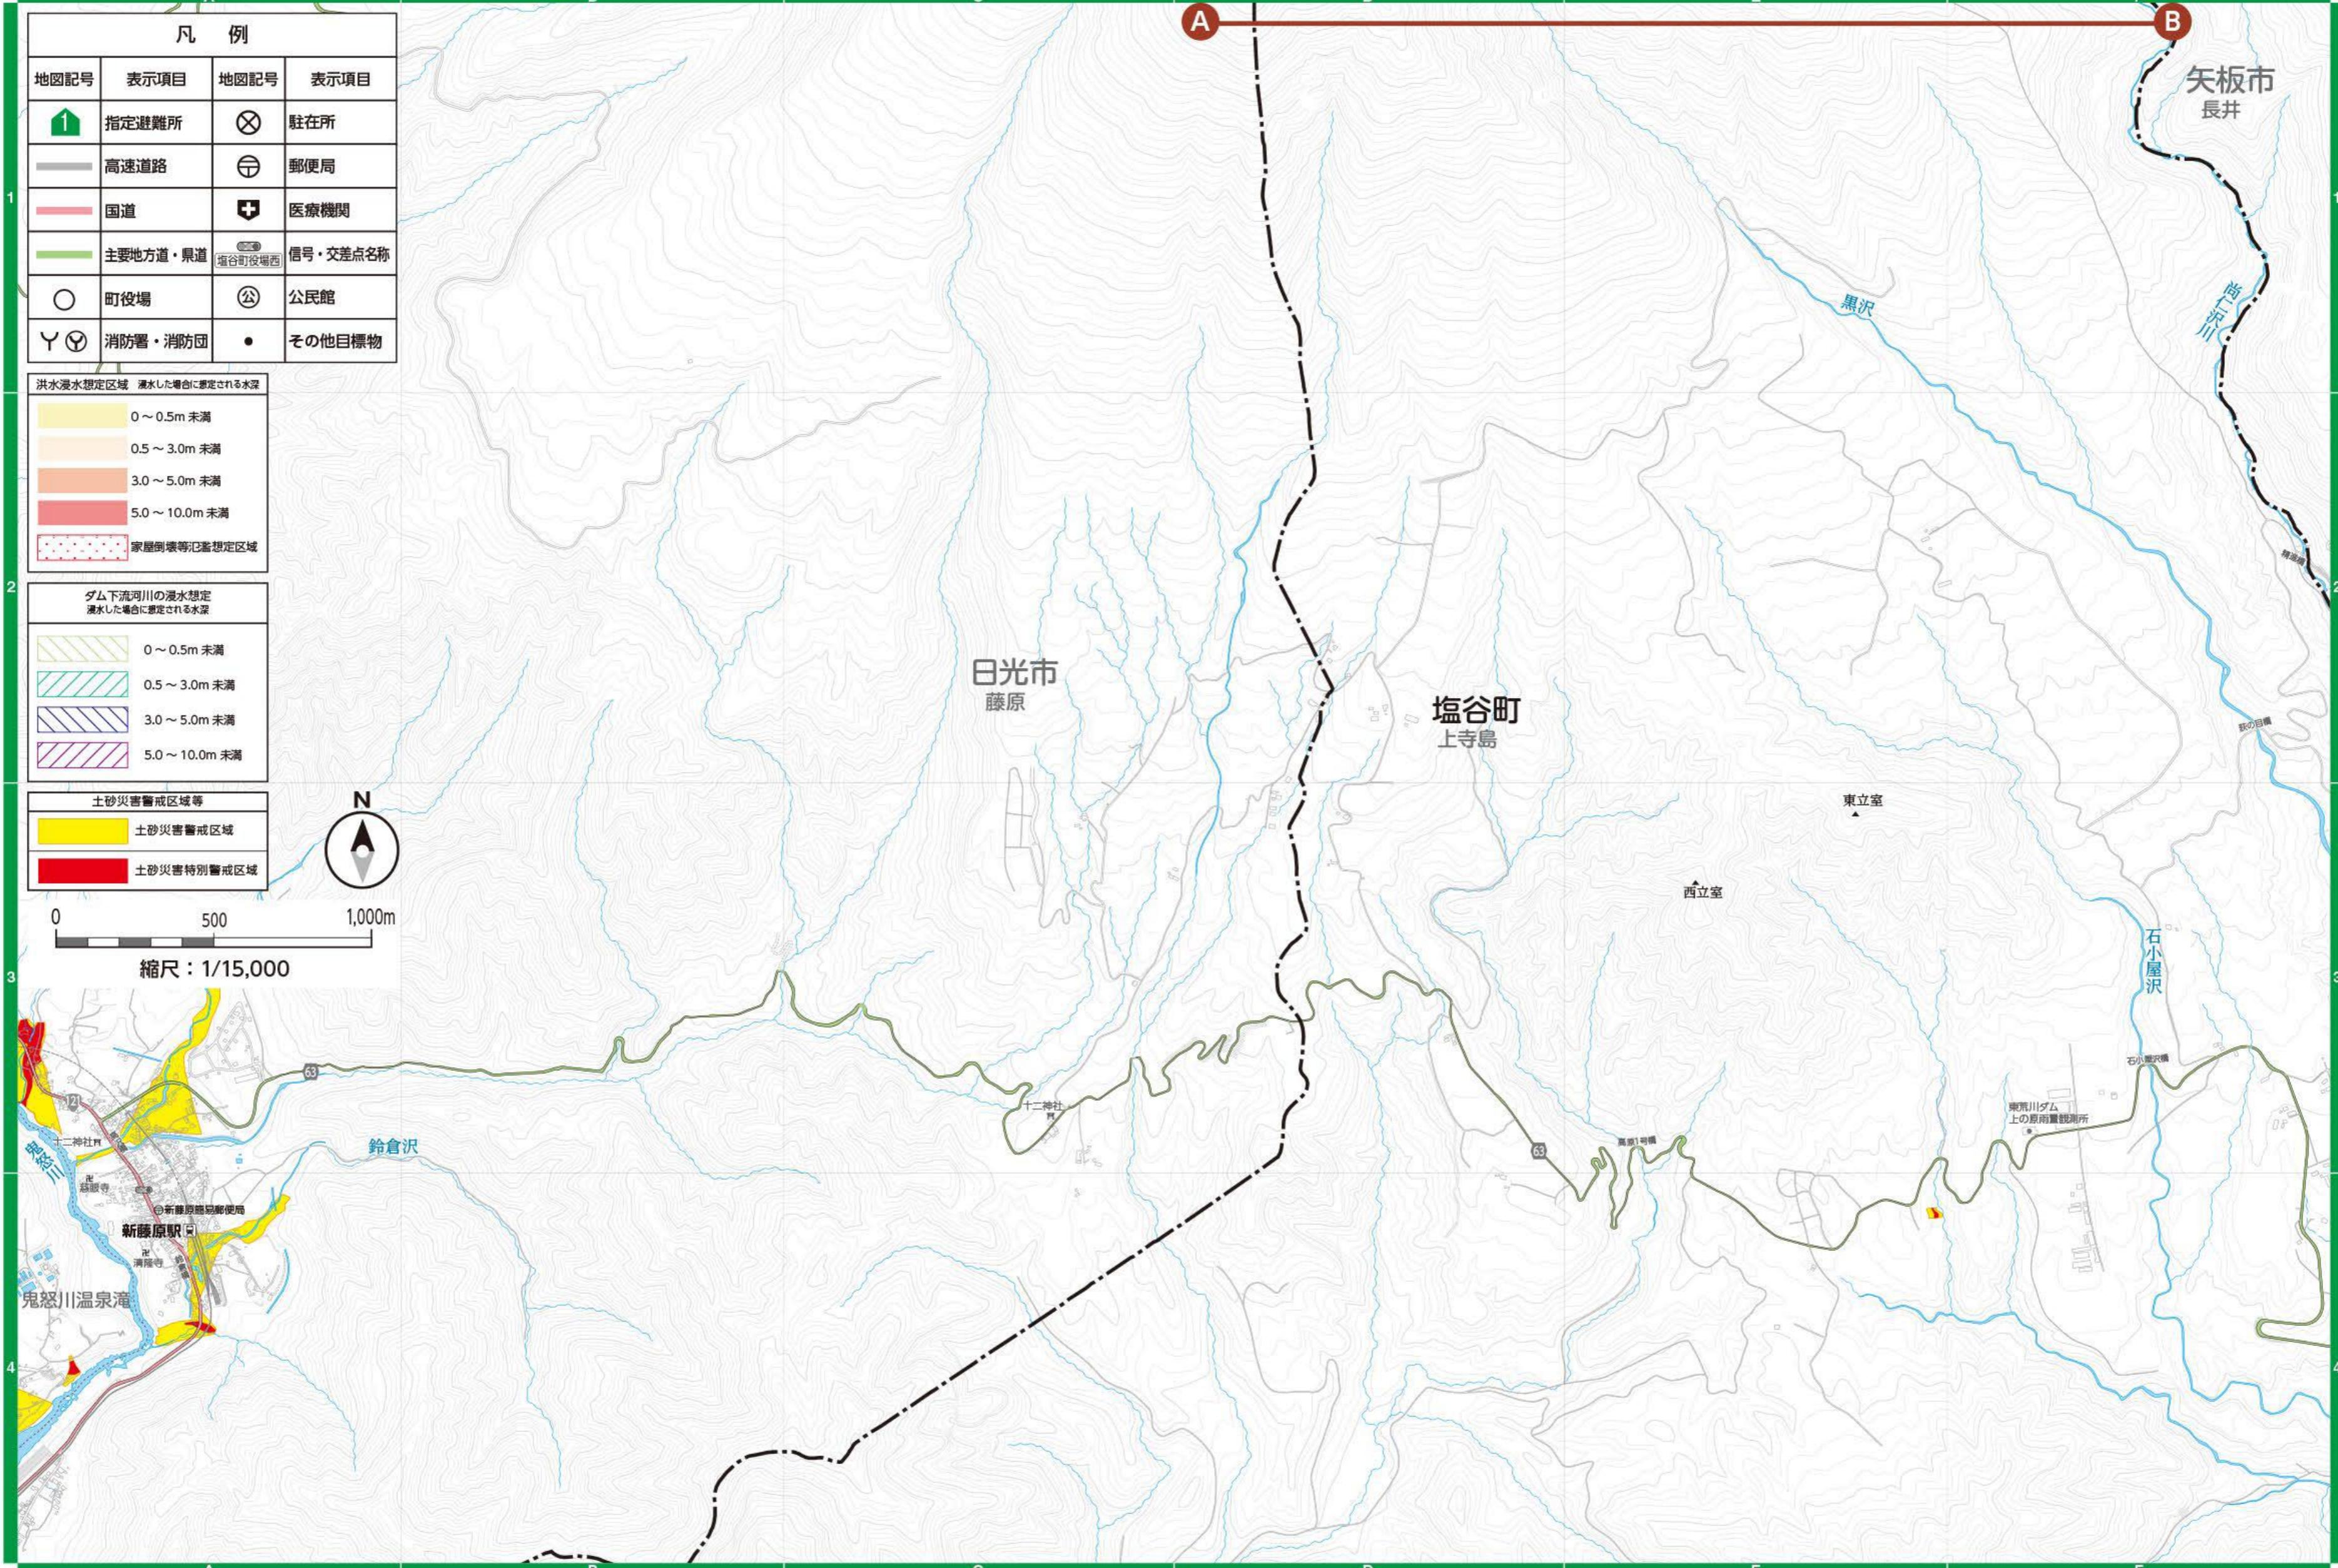

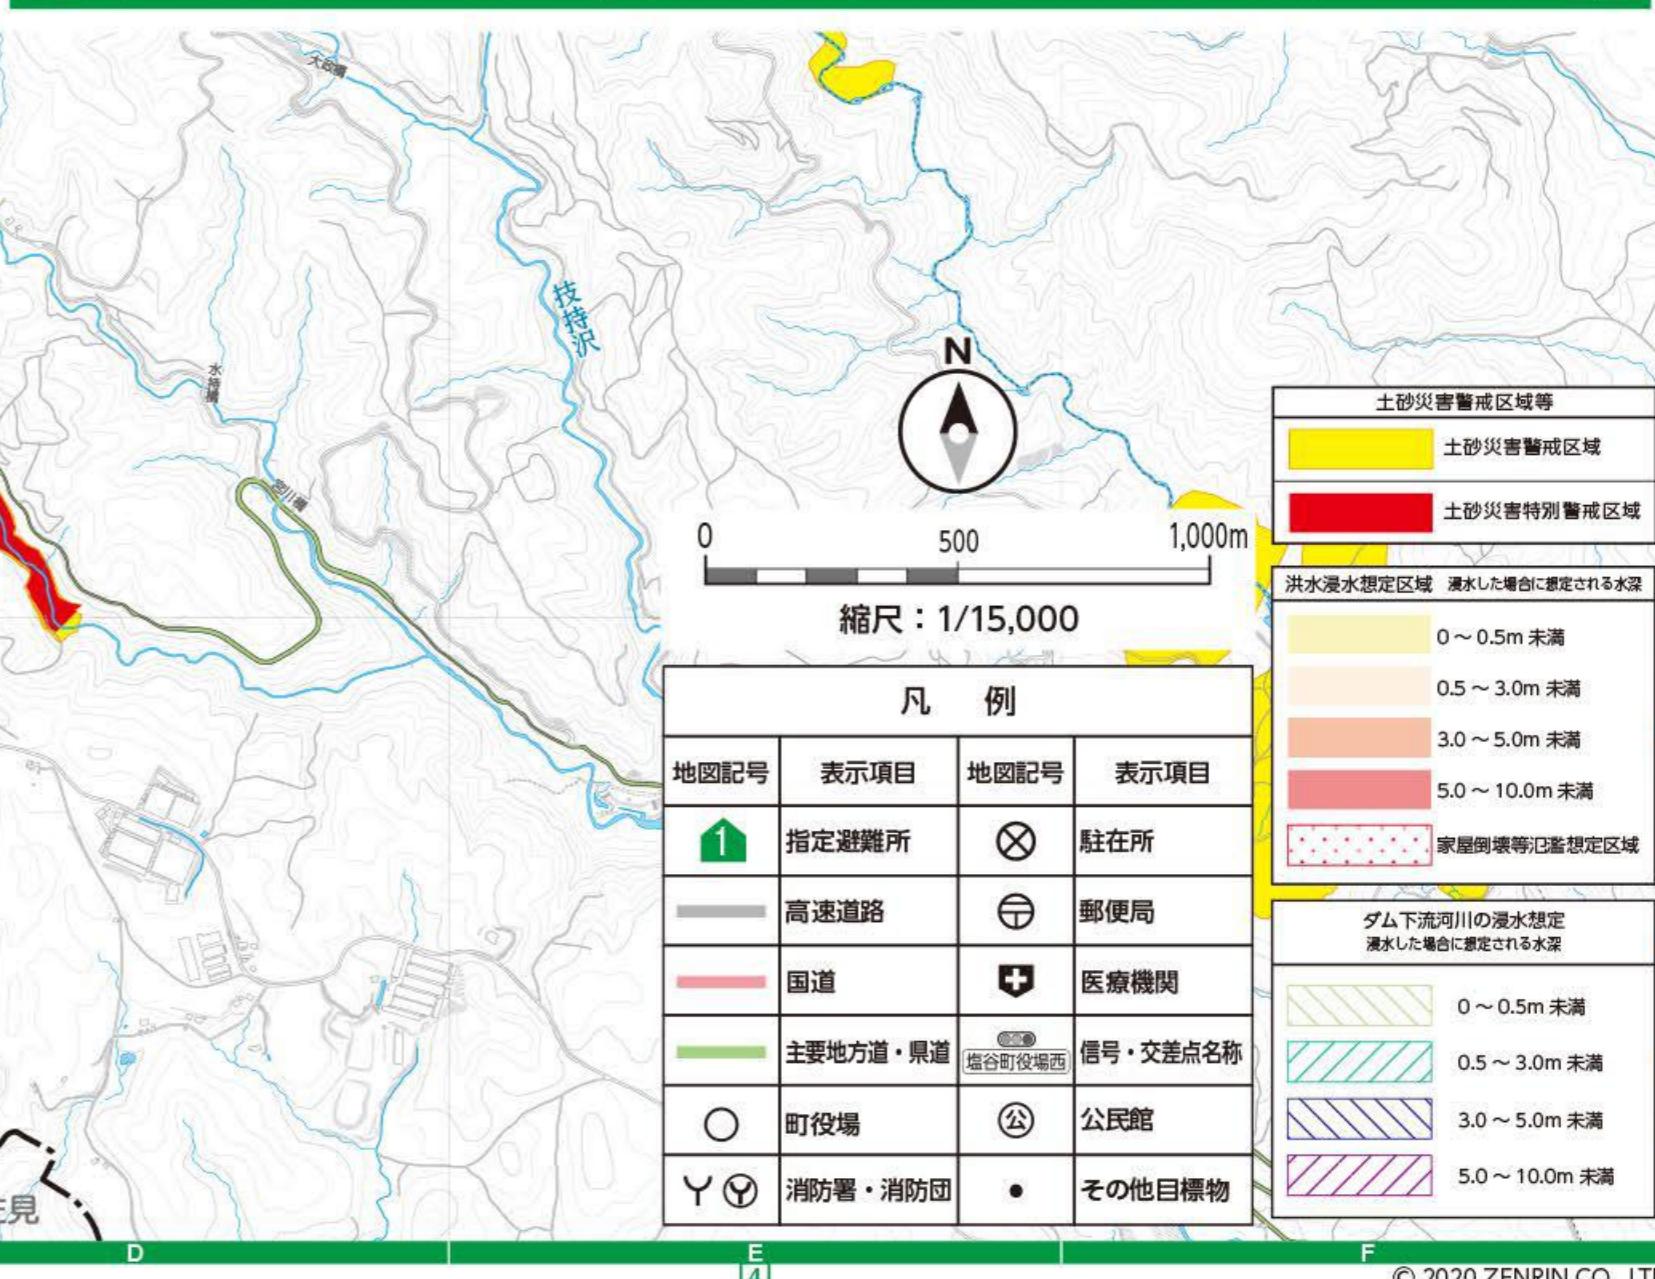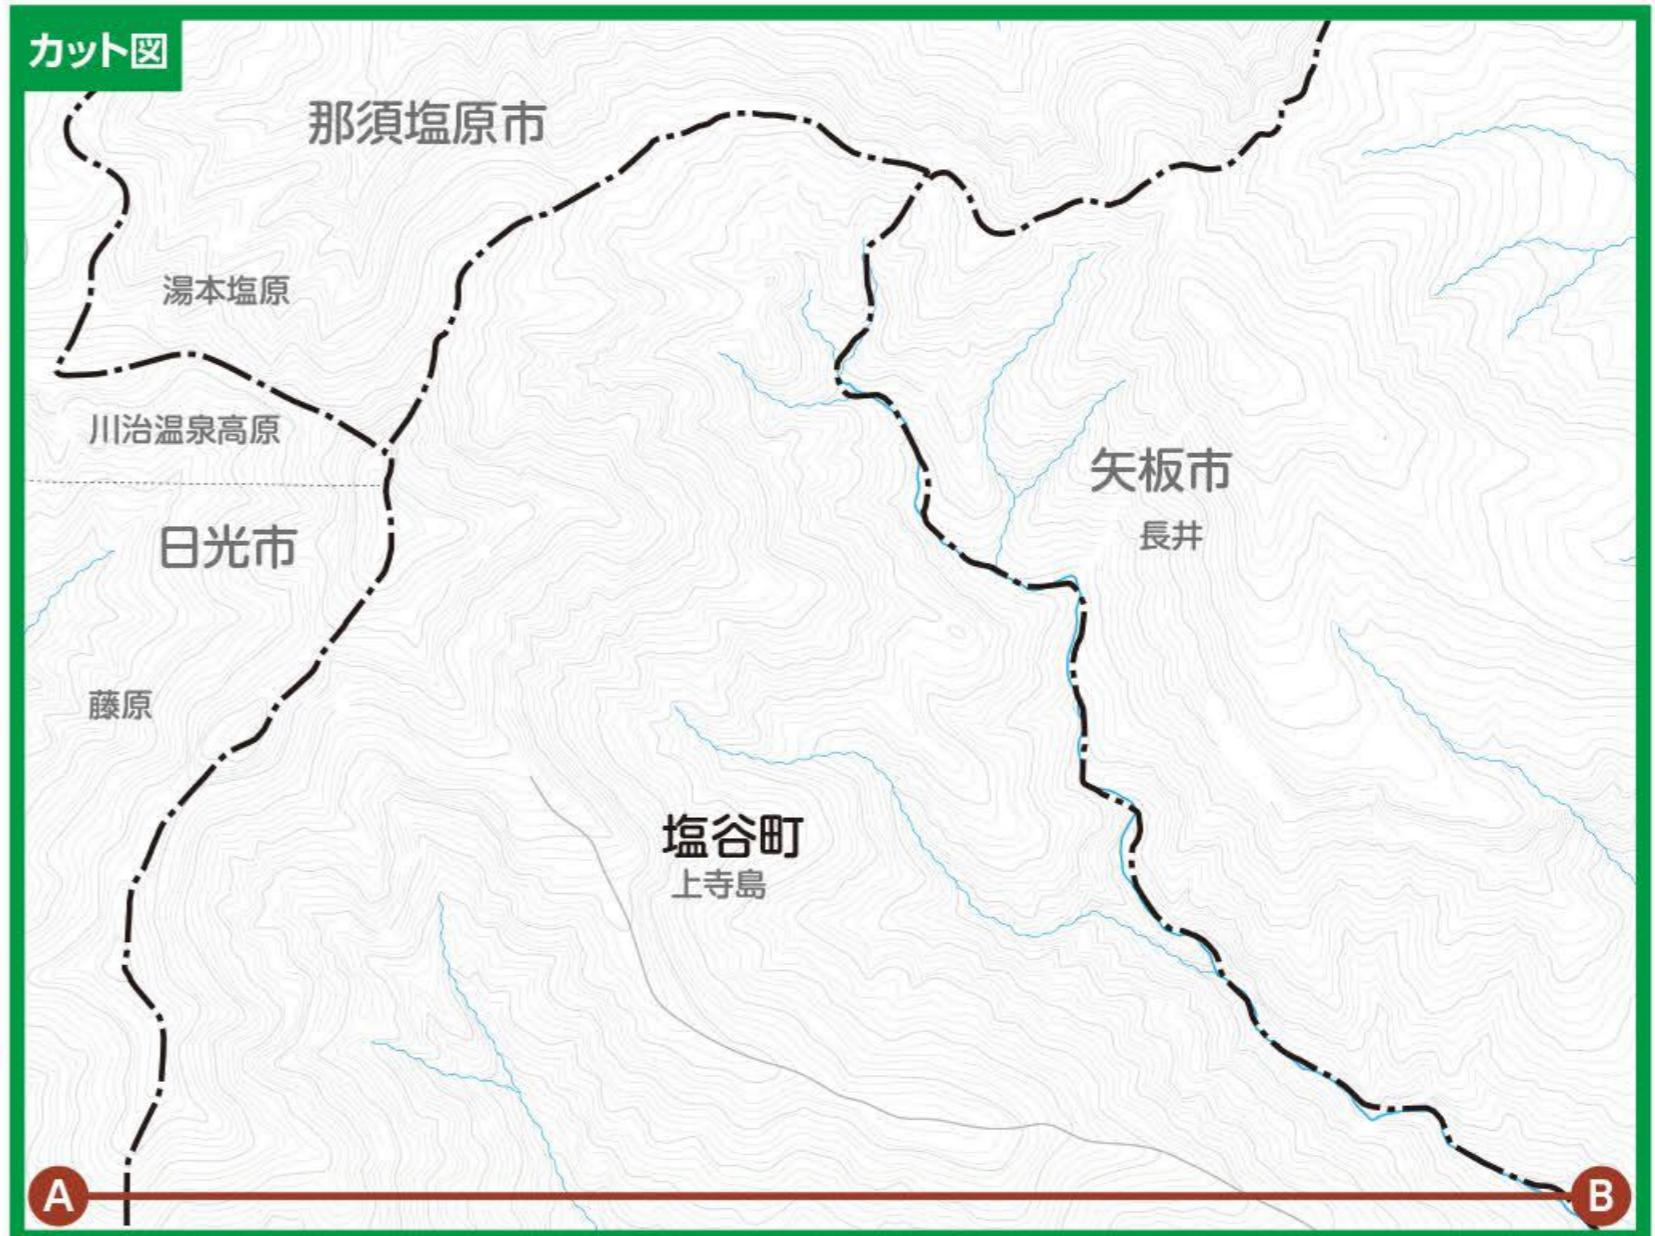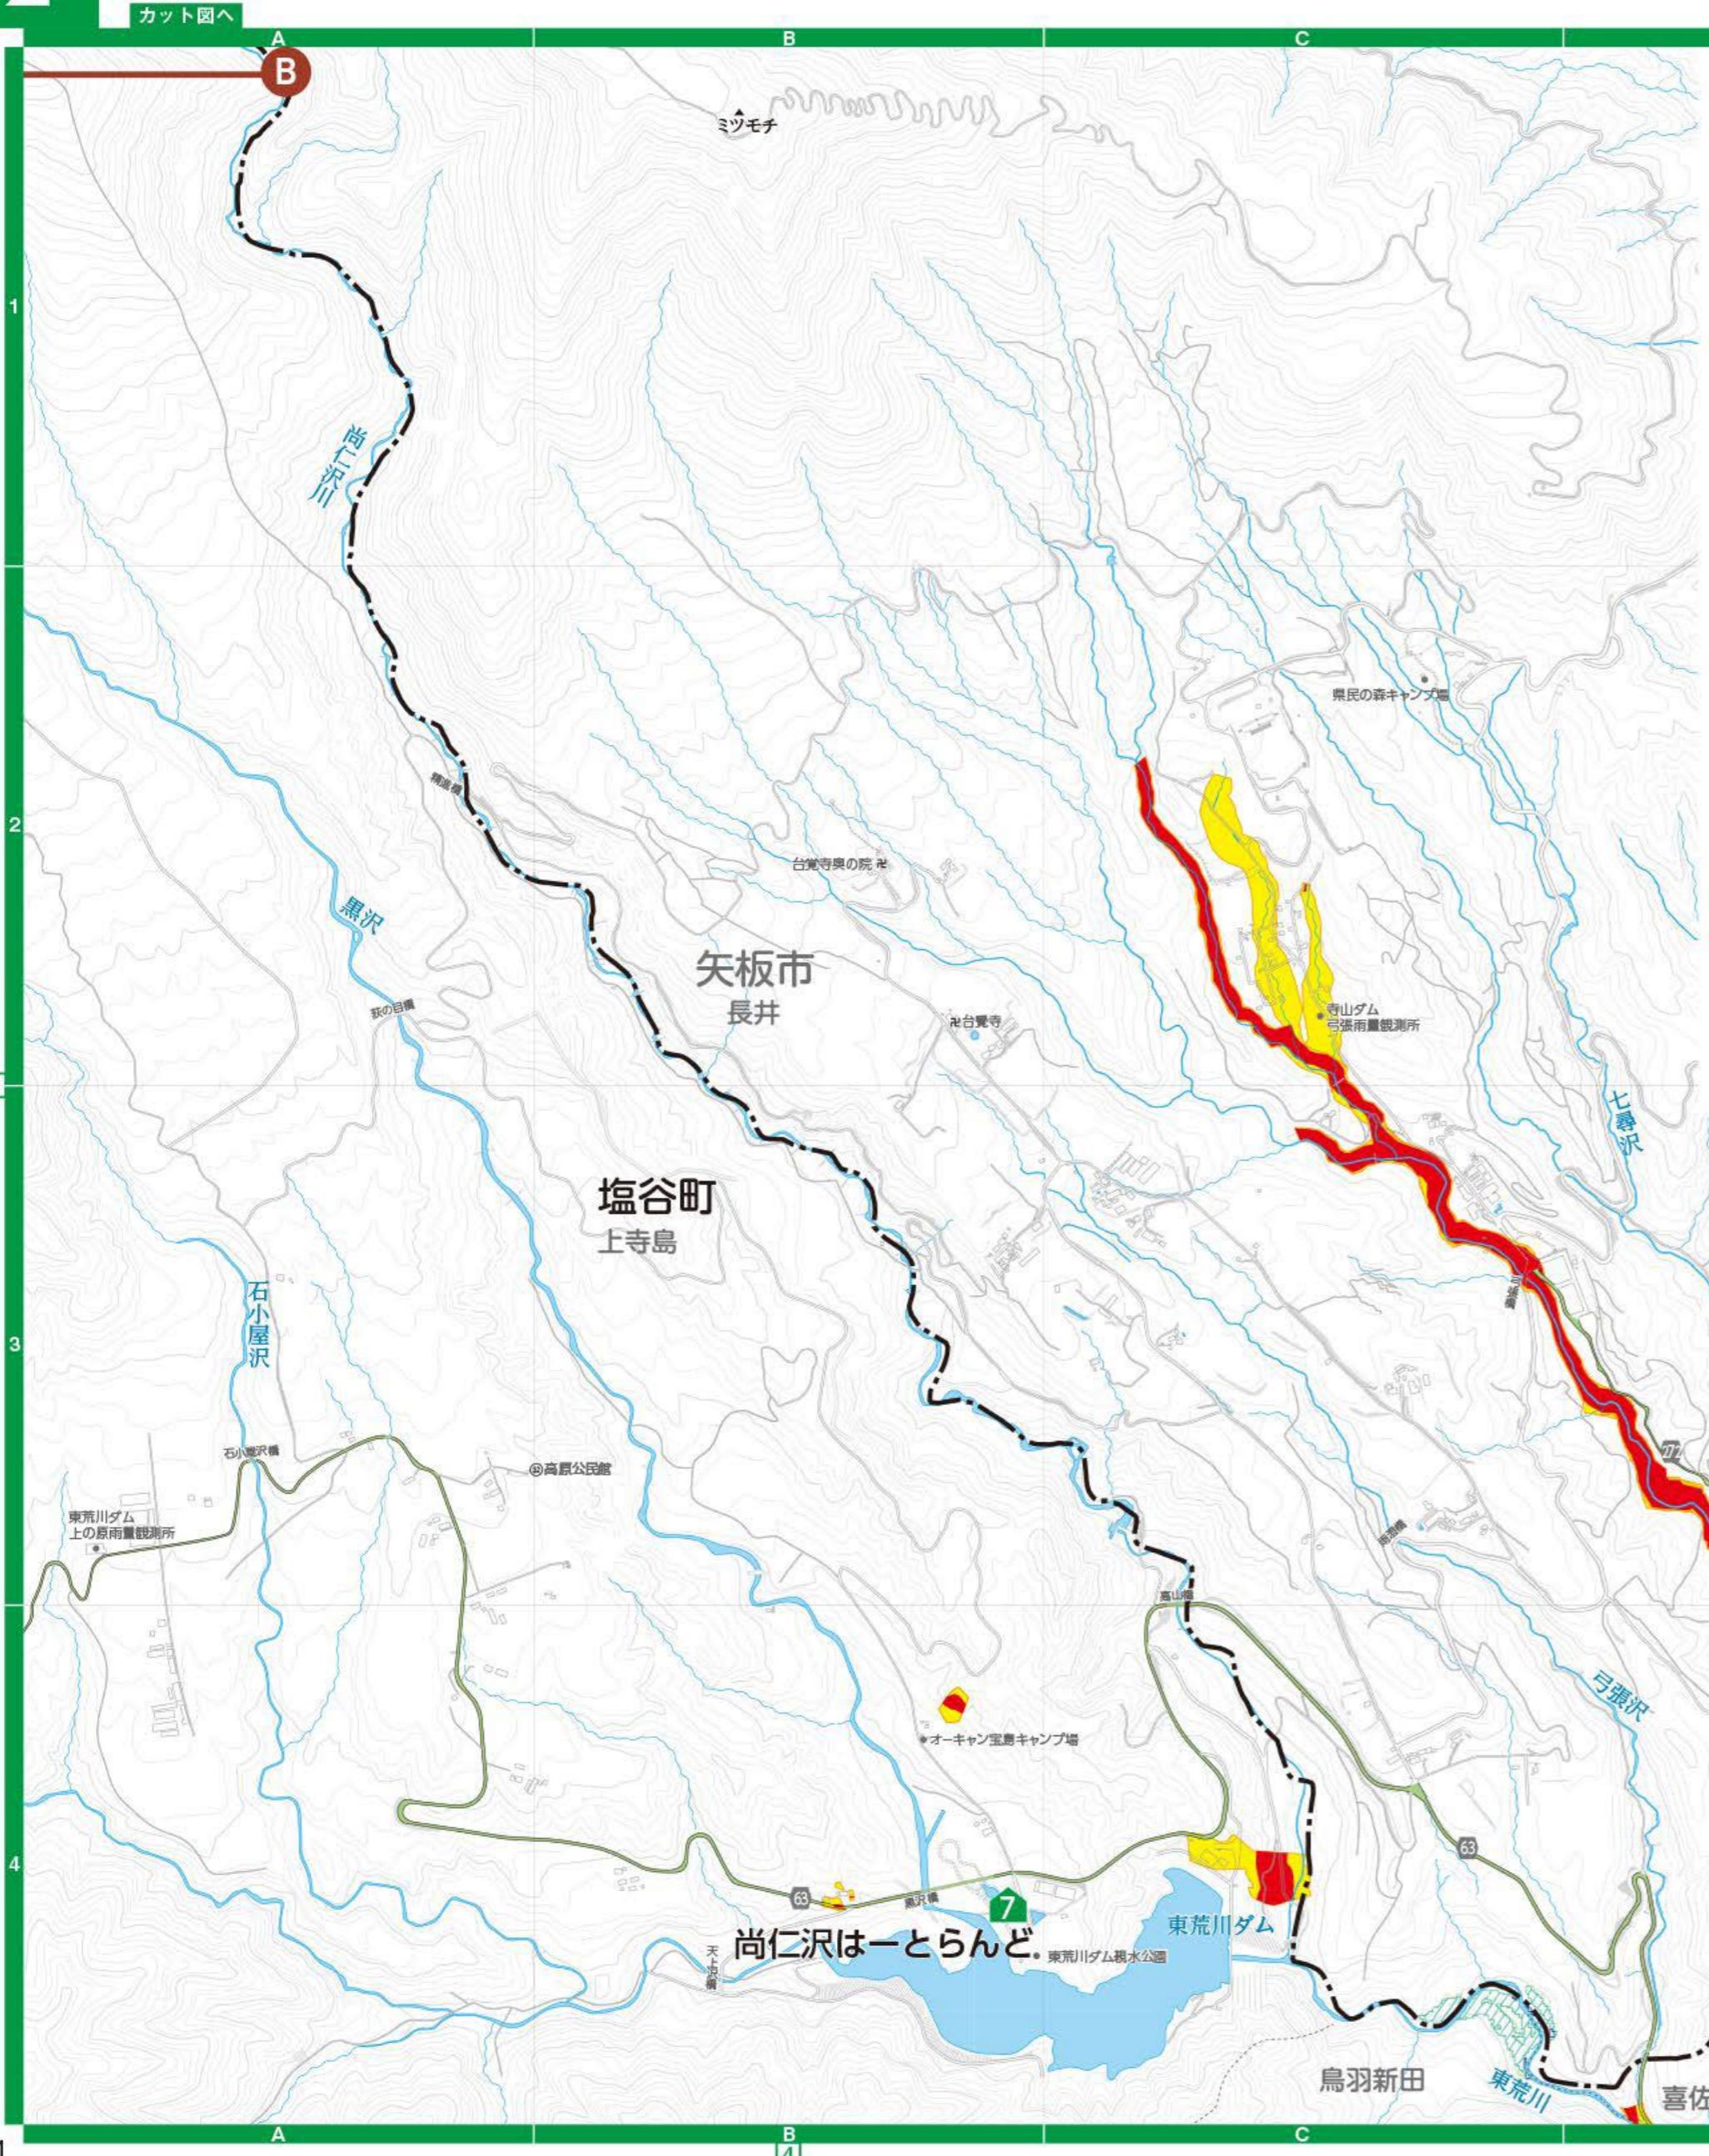

凡 例			
地図記号	表示項目	地図記号	表示項目
1	指定避難所	⊗	駐在所
高速道路	⊟	郵便局	
国道	+	医療機関	
主要地方道・県道	□	信号・交差点名称	塩谷町役場西
○ 町役場	公	公民館	
消防署・消防団	Y	その他目標物	

洪水浸水想定区域 浸水した場合に想定される水深

0 ~ 0.5m 未満
0.5 ~ 3.0m 未満
3.0 ~ 5.0m 未満
5.0 ~ 10.0m 未満
家屋倒壊等氾濫想定区域

ダム下流河川の浸水想定
浸水した場合に想定される水深

0 ~ 0.5m 未満
0.5 ~ 3.0m 未満
3.0 ~ 5.0m 未満
5.0 ~ 10.0m 未満


土砂災害警戒区域等


土砂災害警戒区域
土砂災害特別警戒区域






0 500 1,000m


縮尺：1/15,000

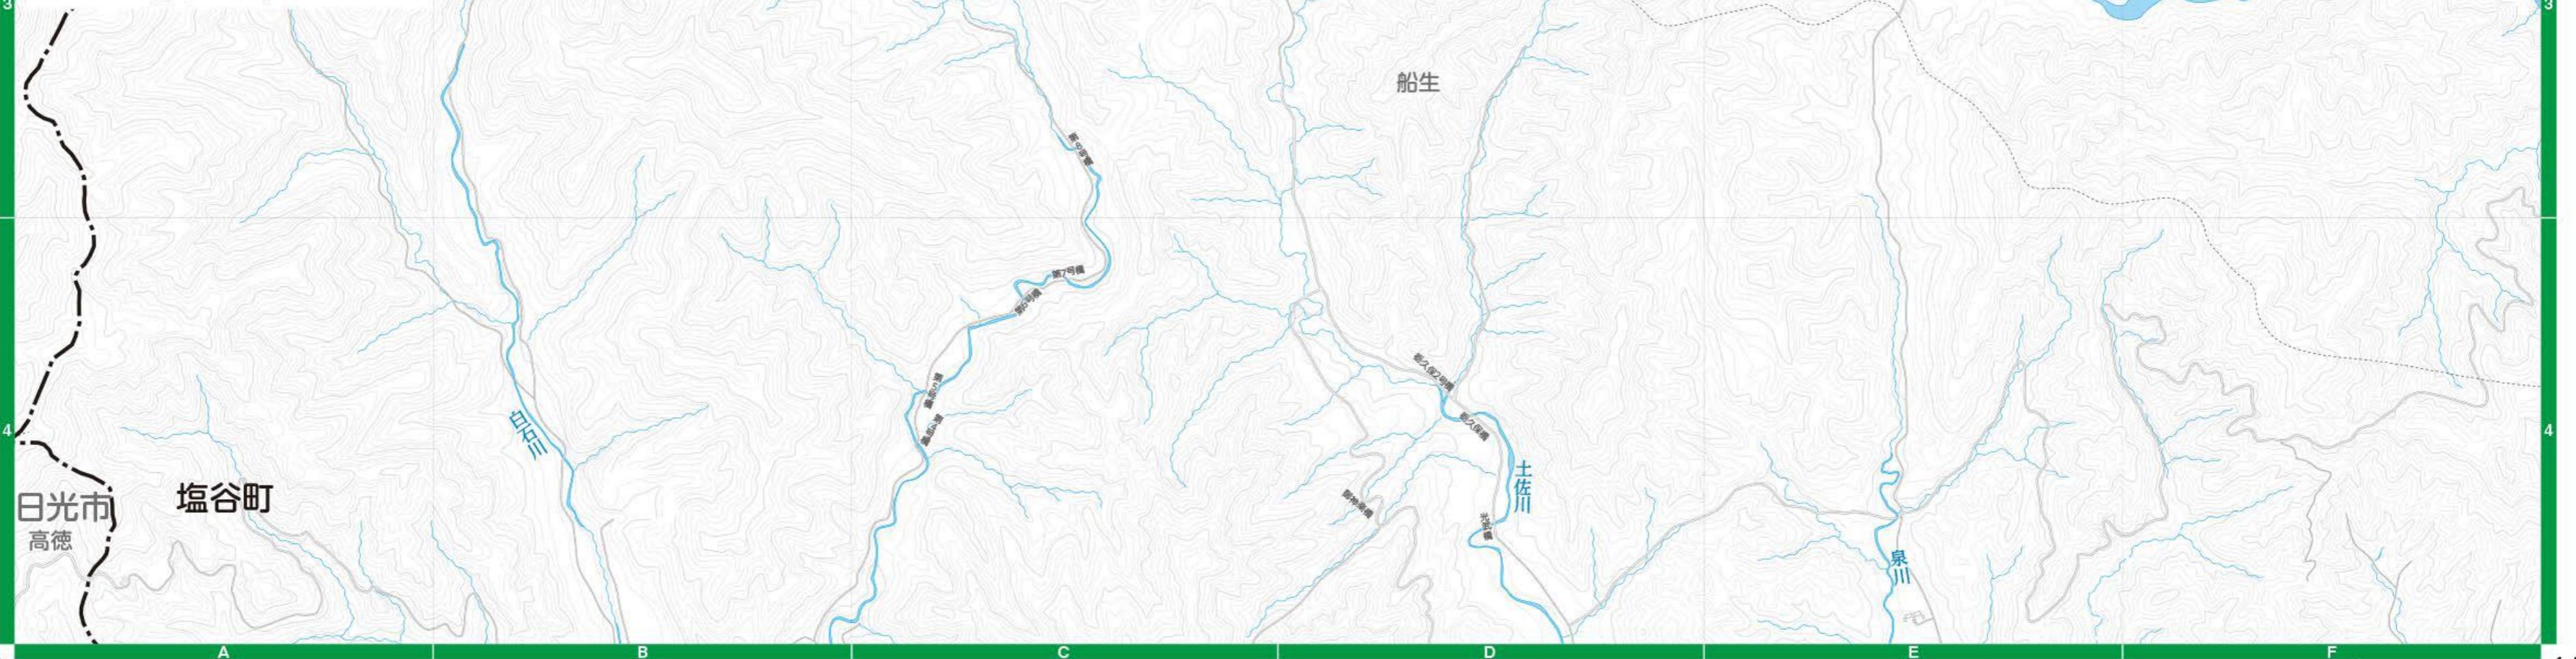


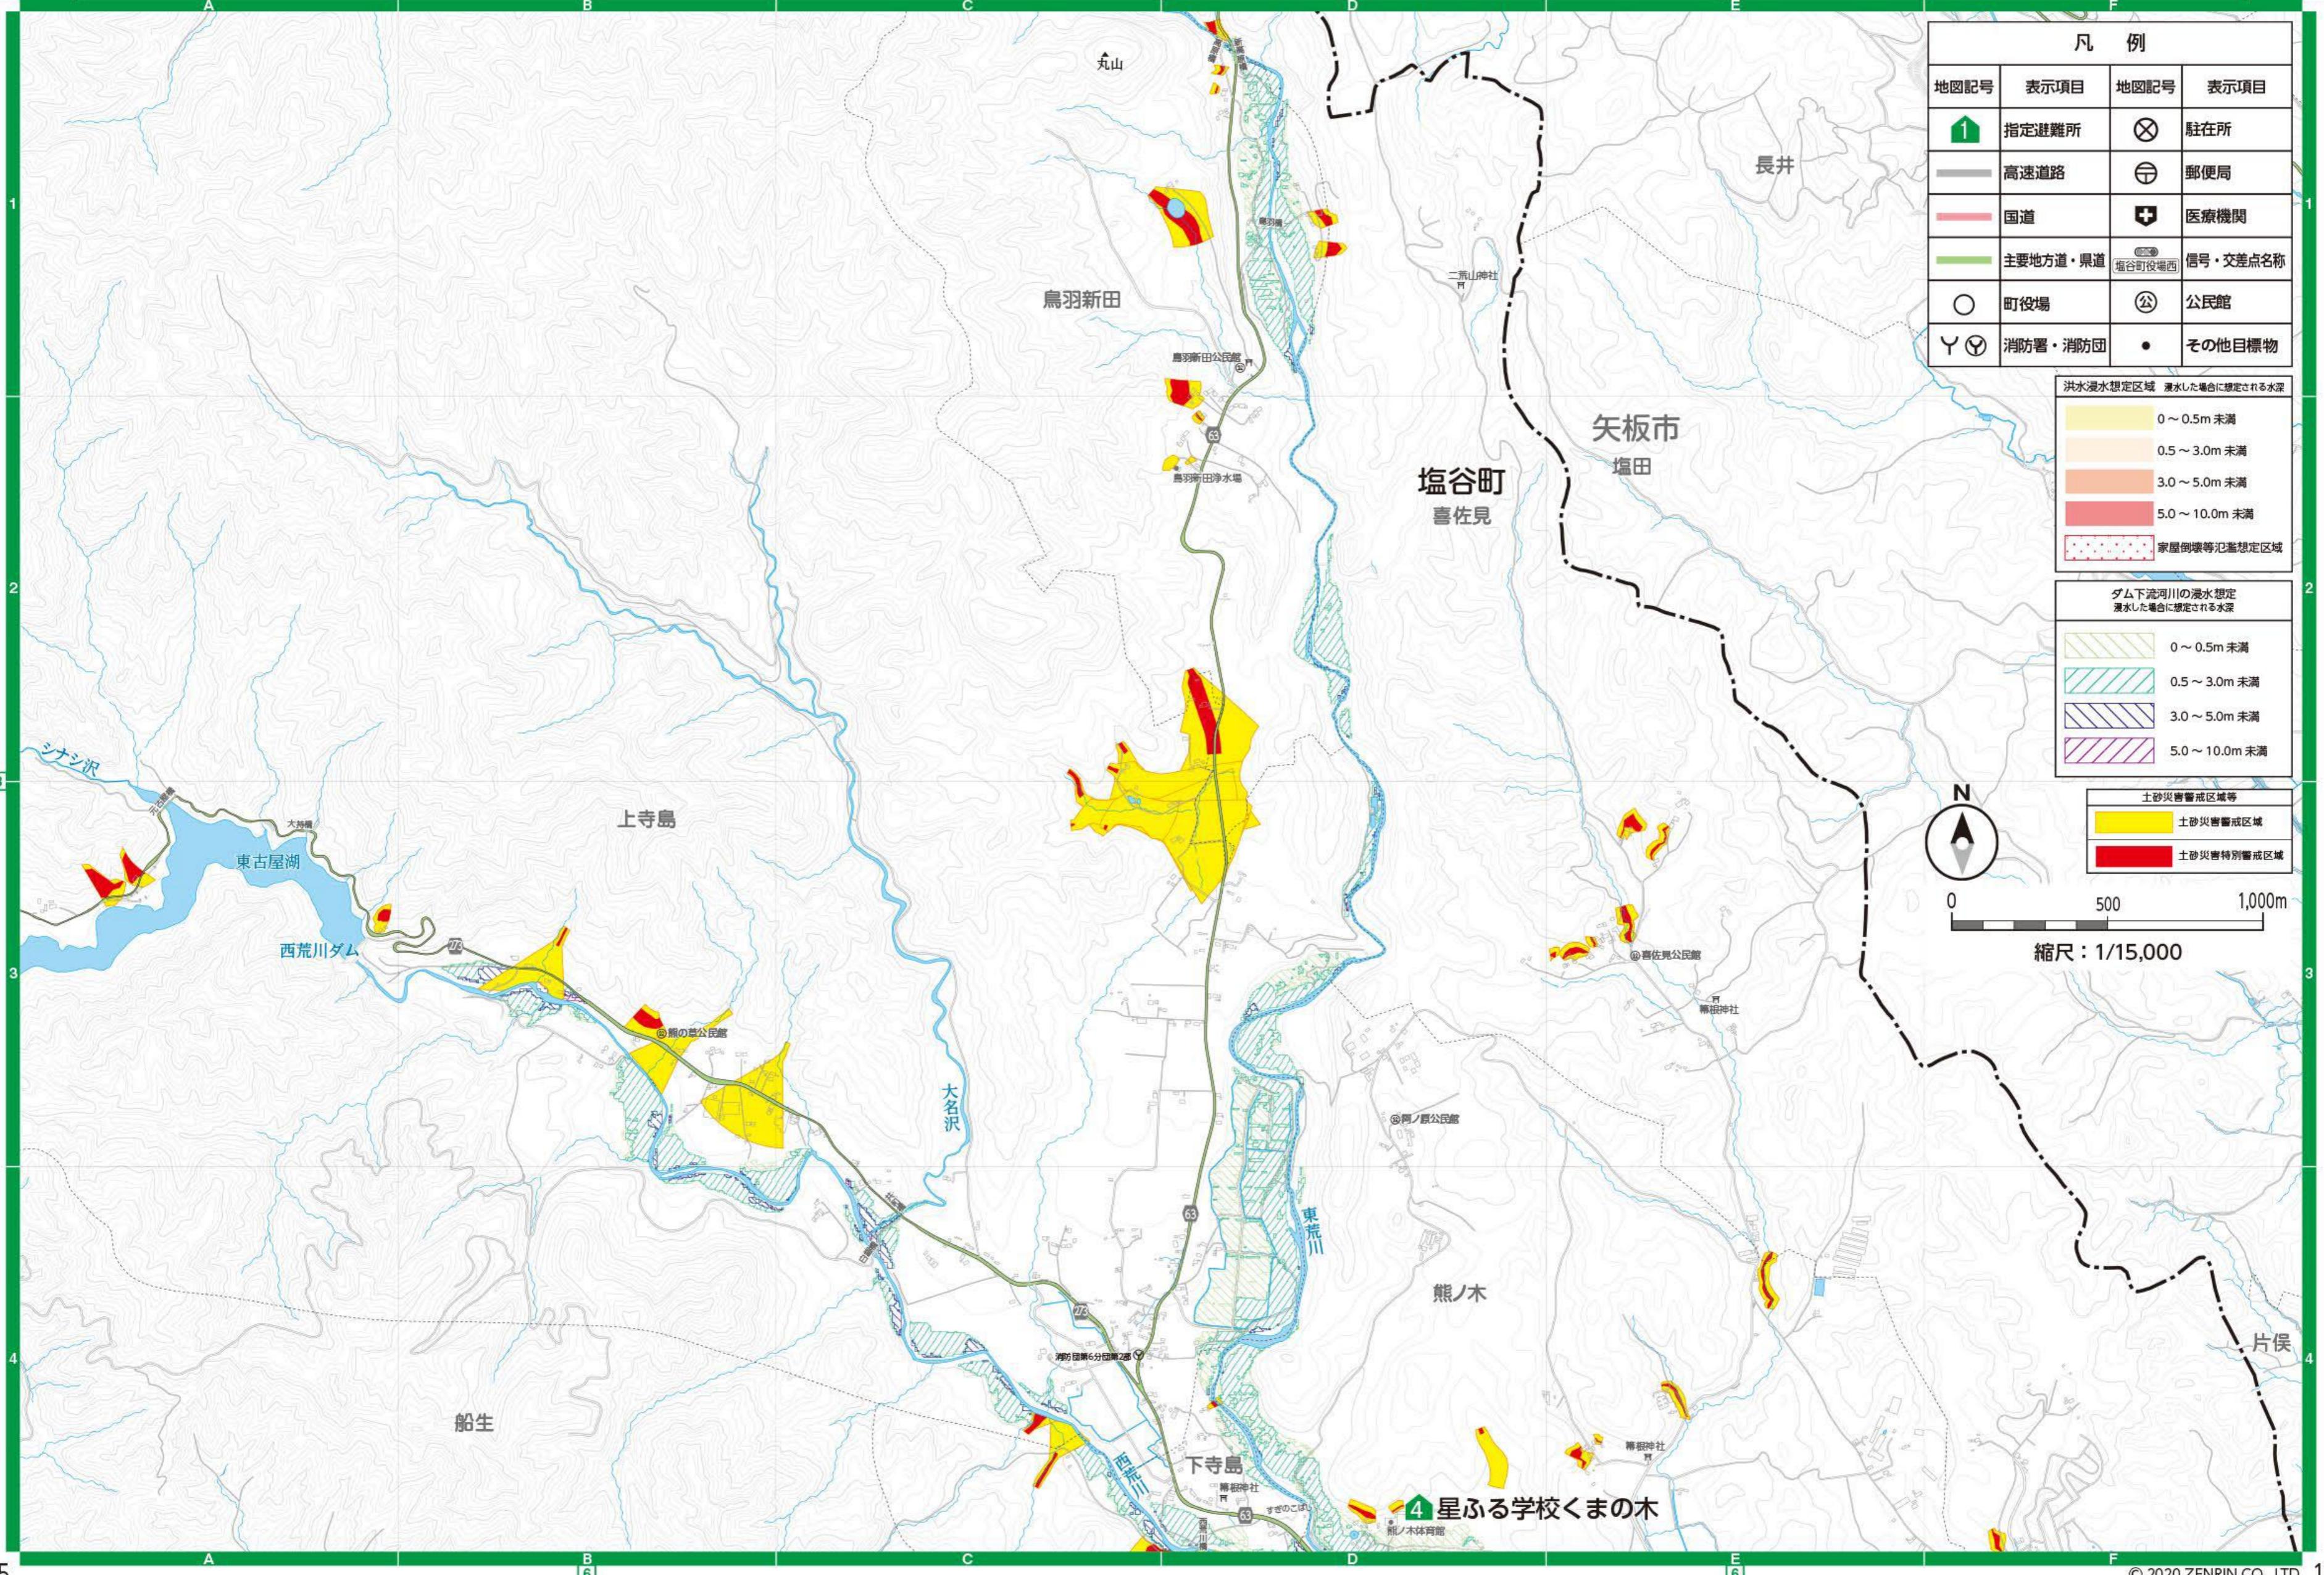


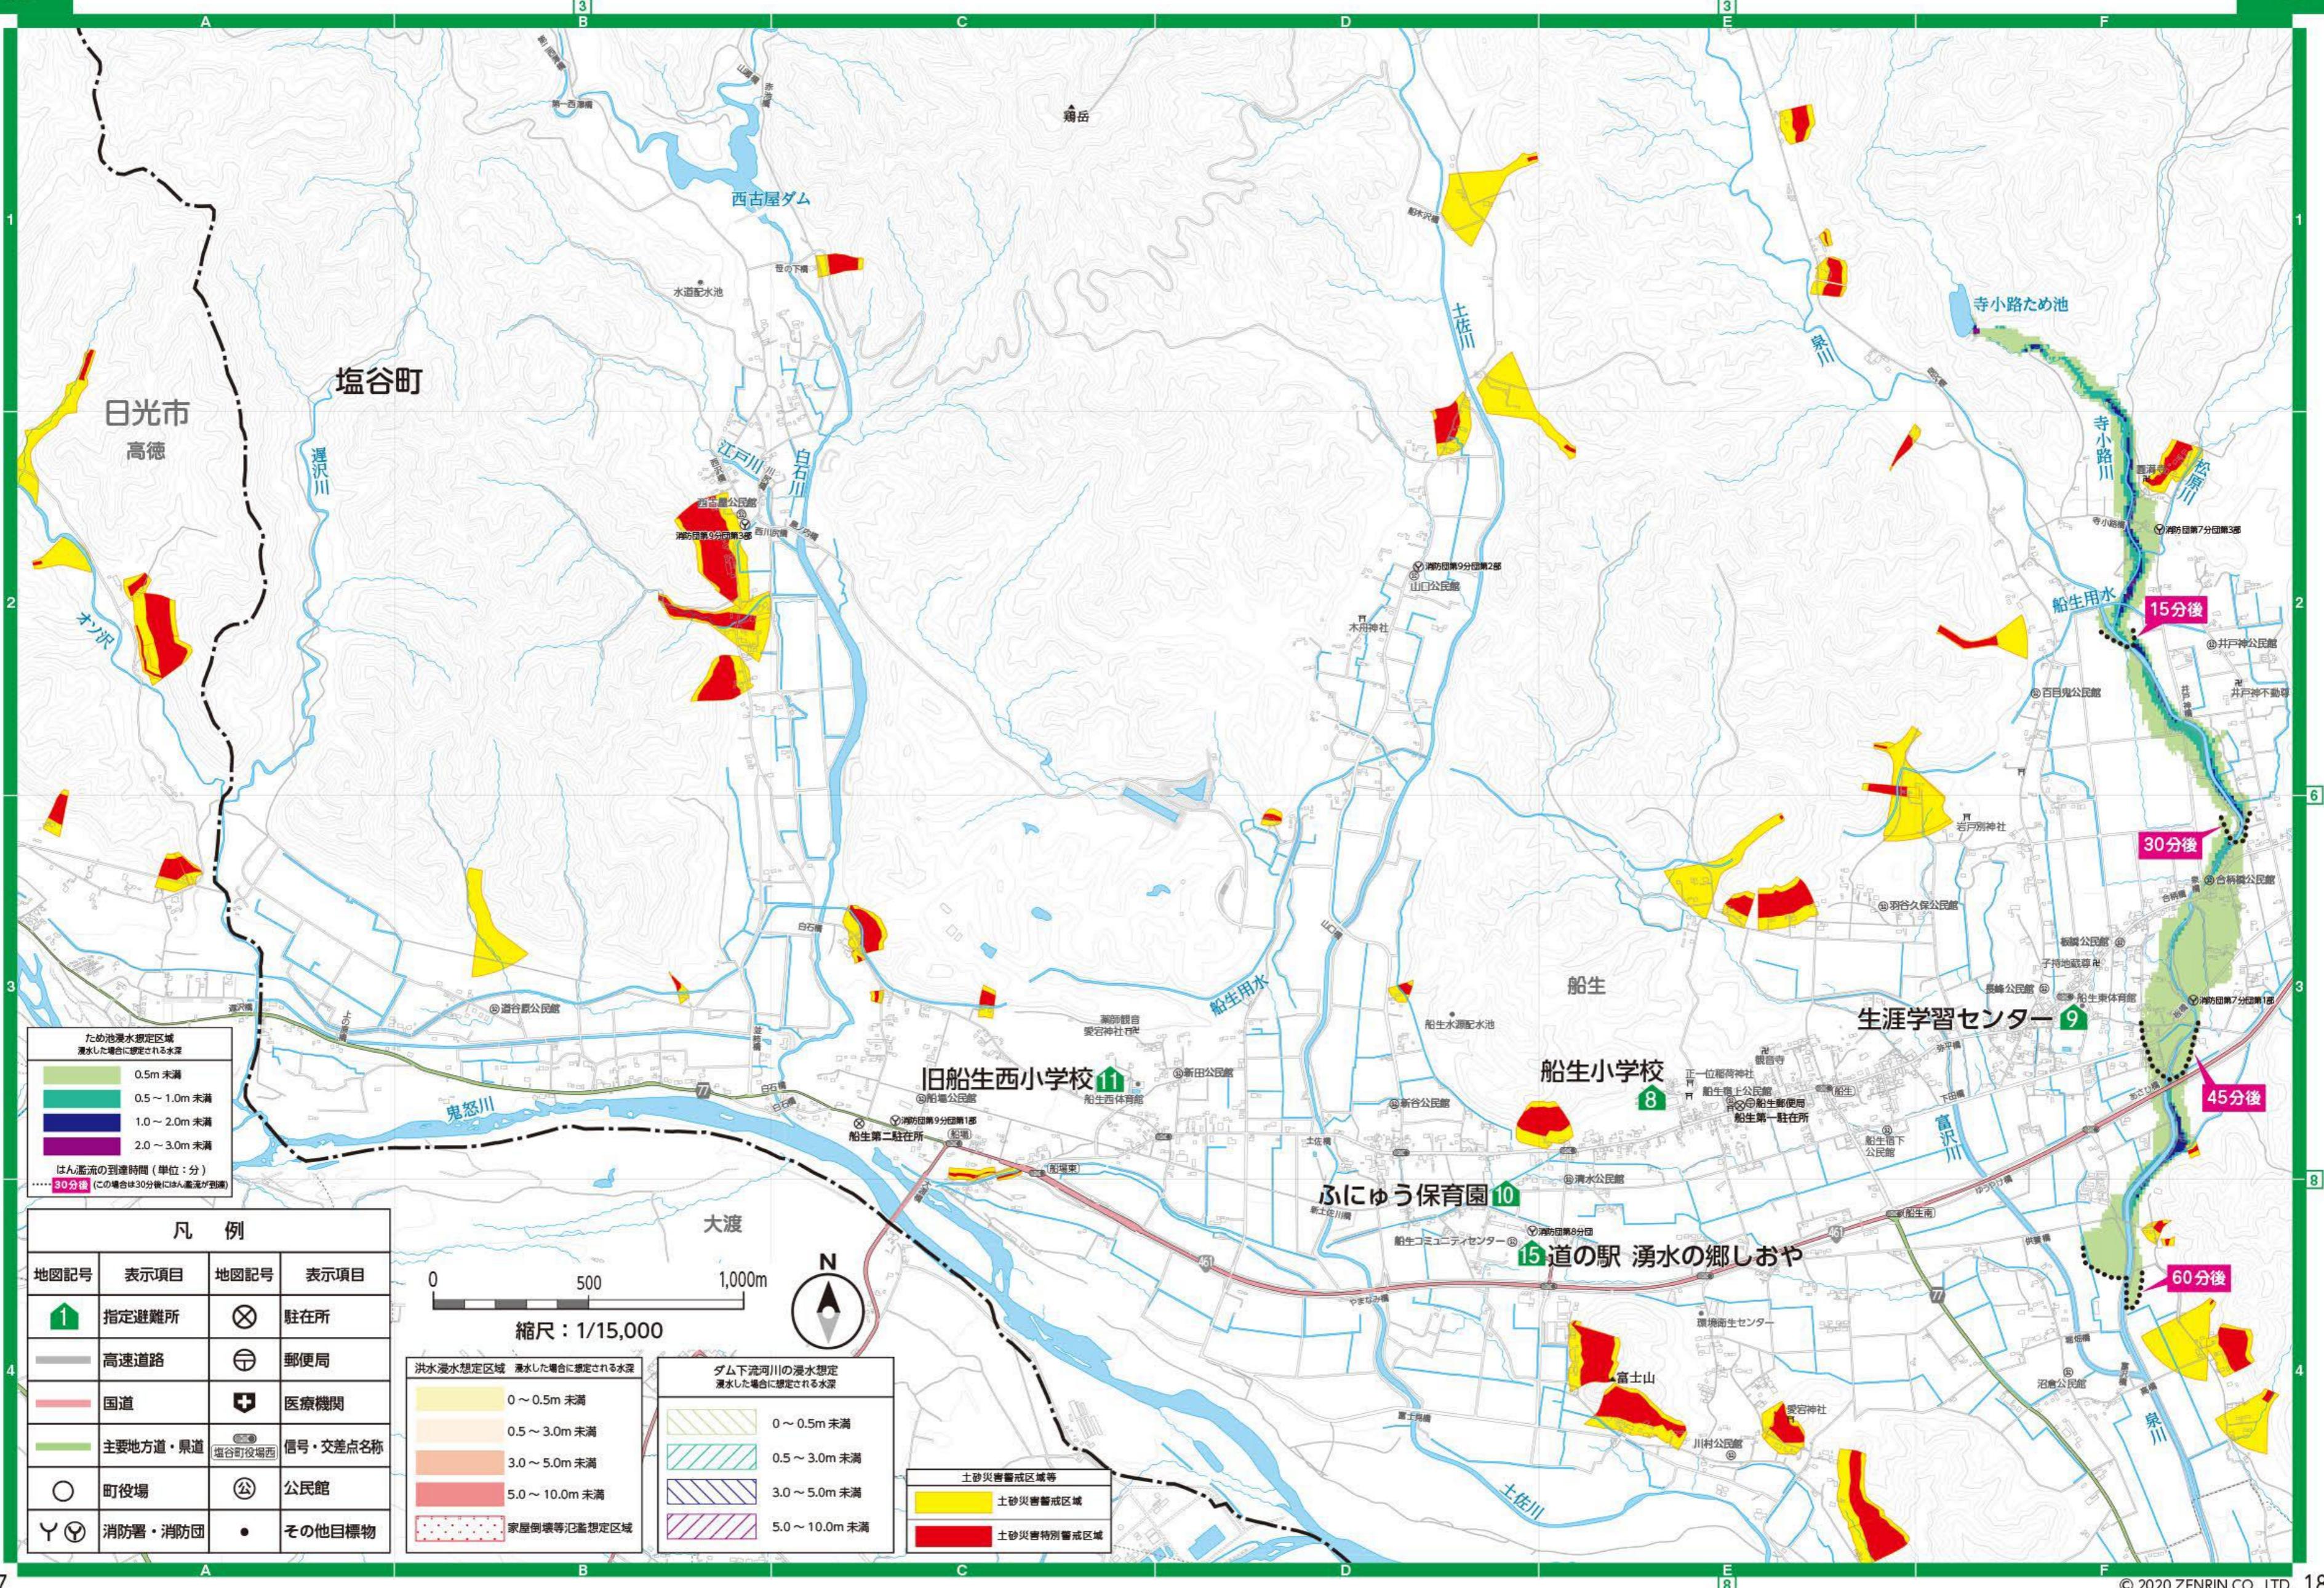


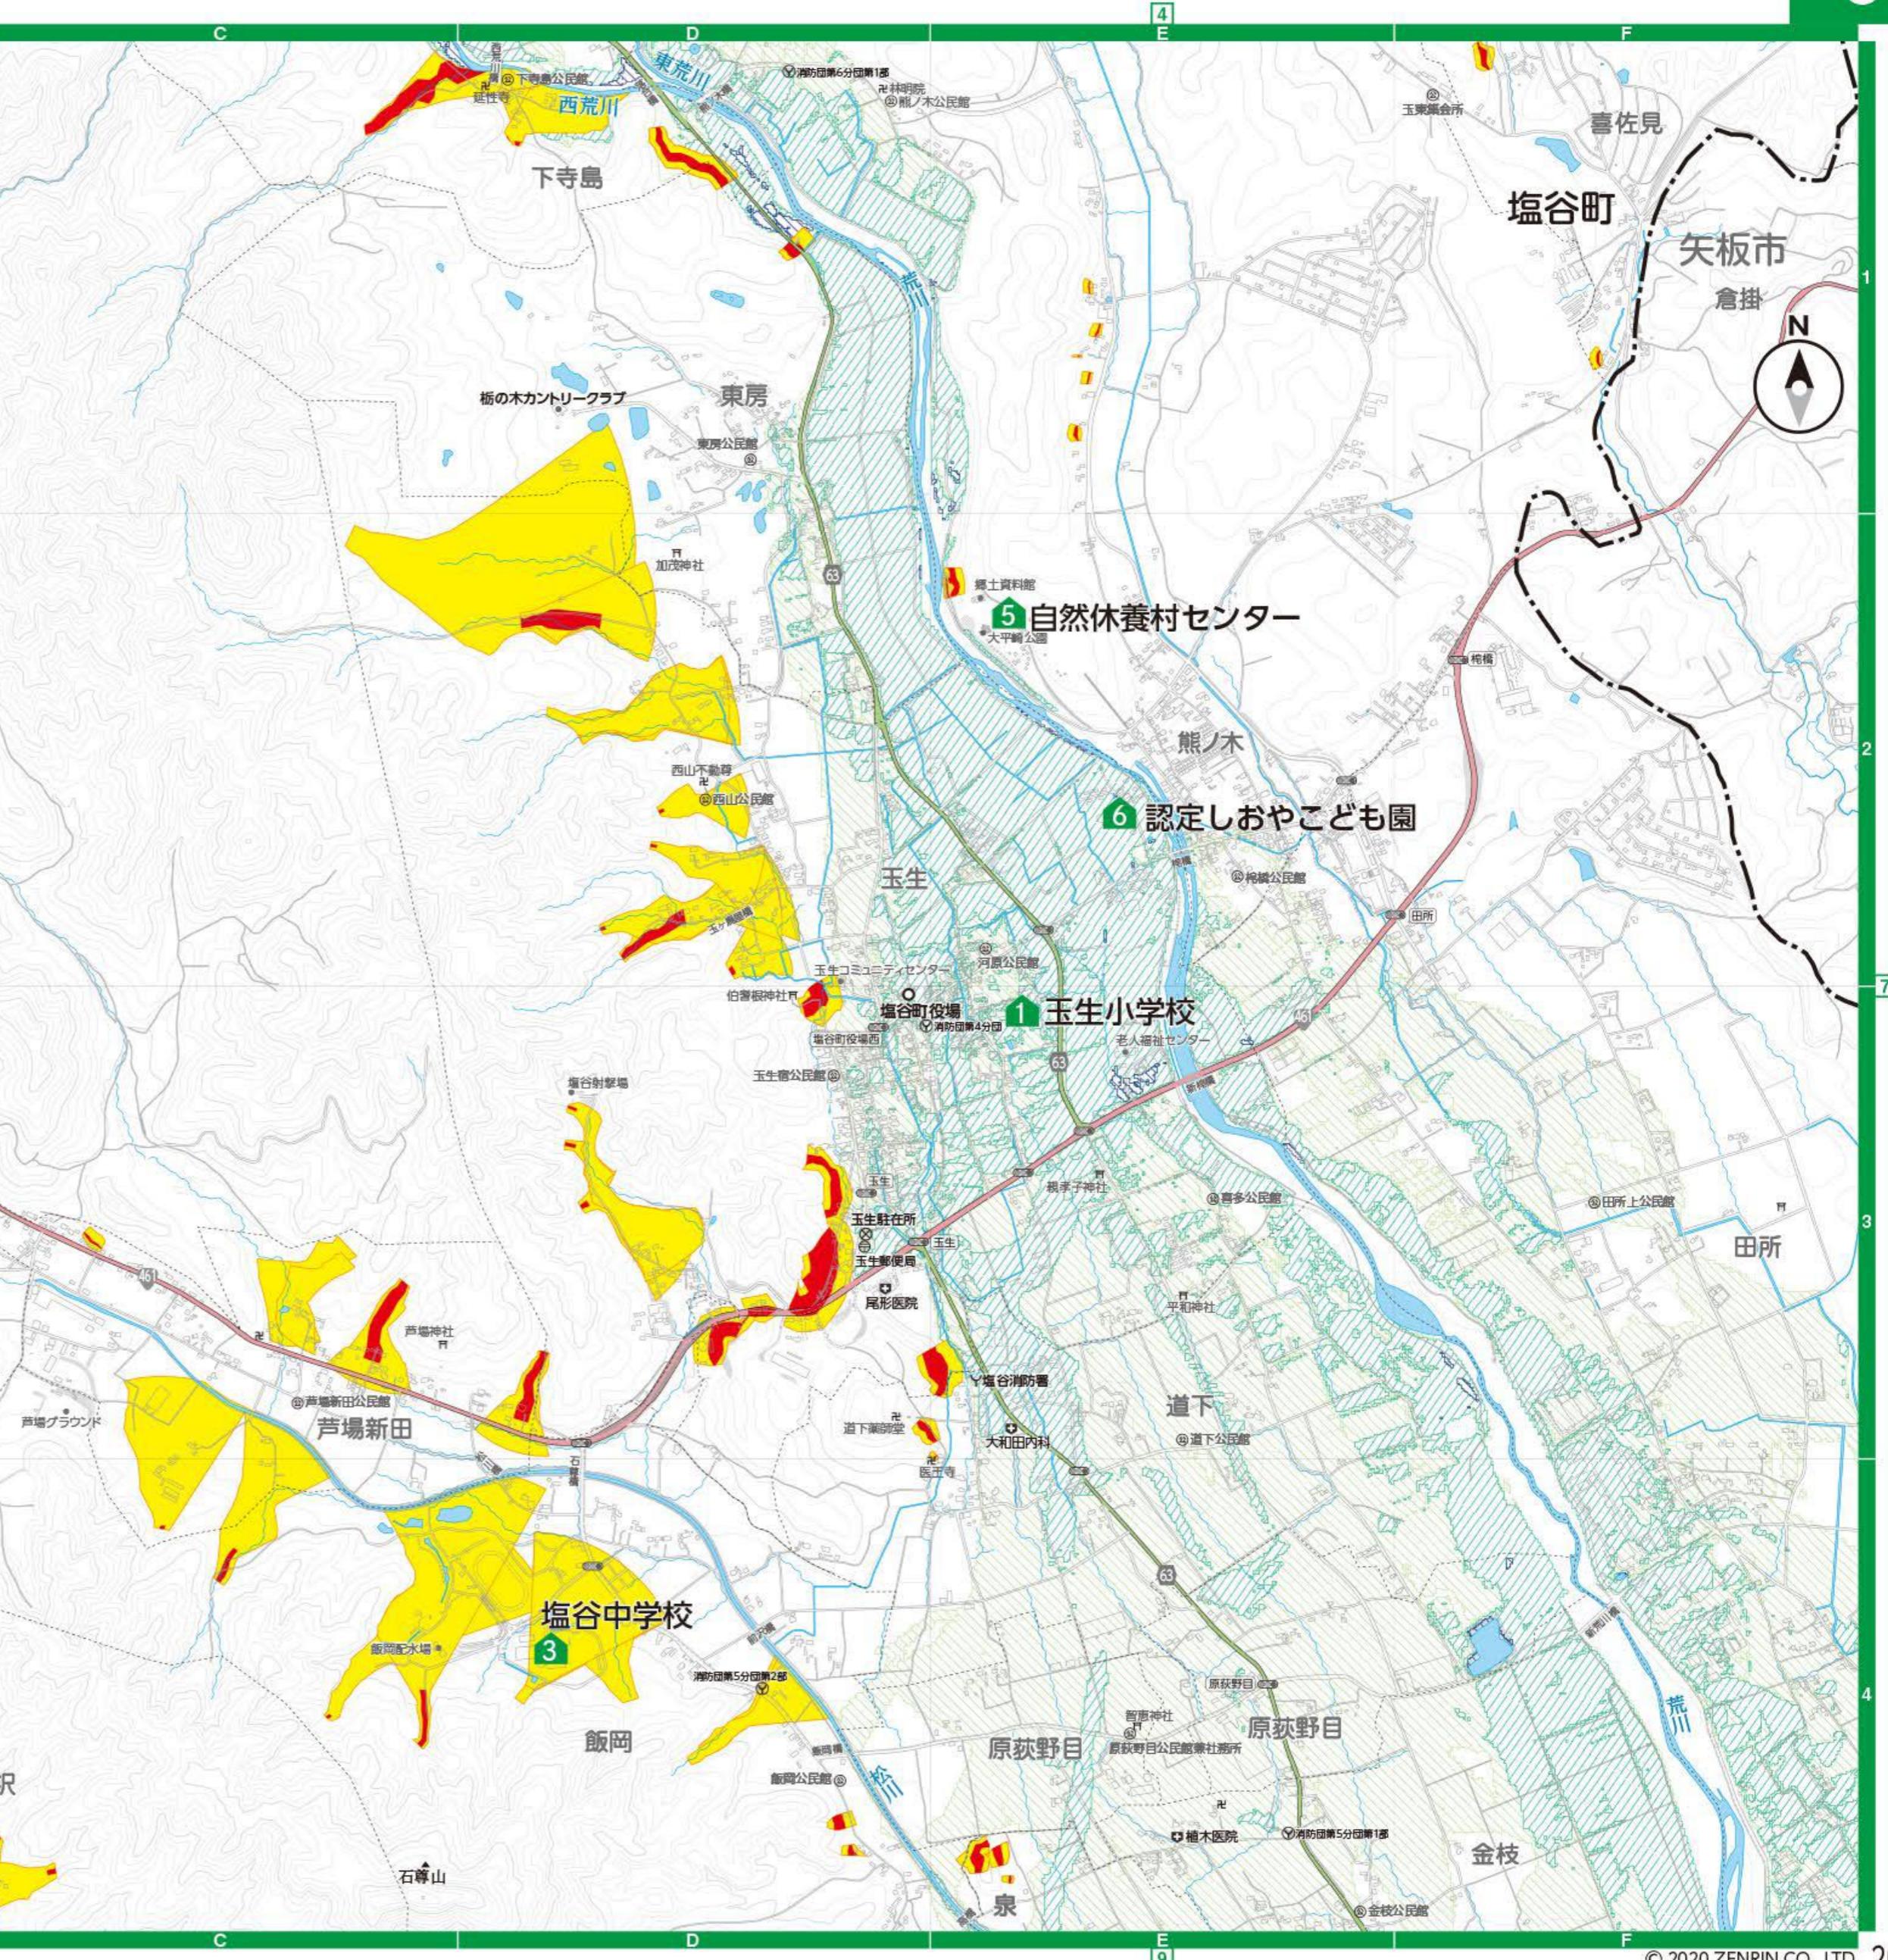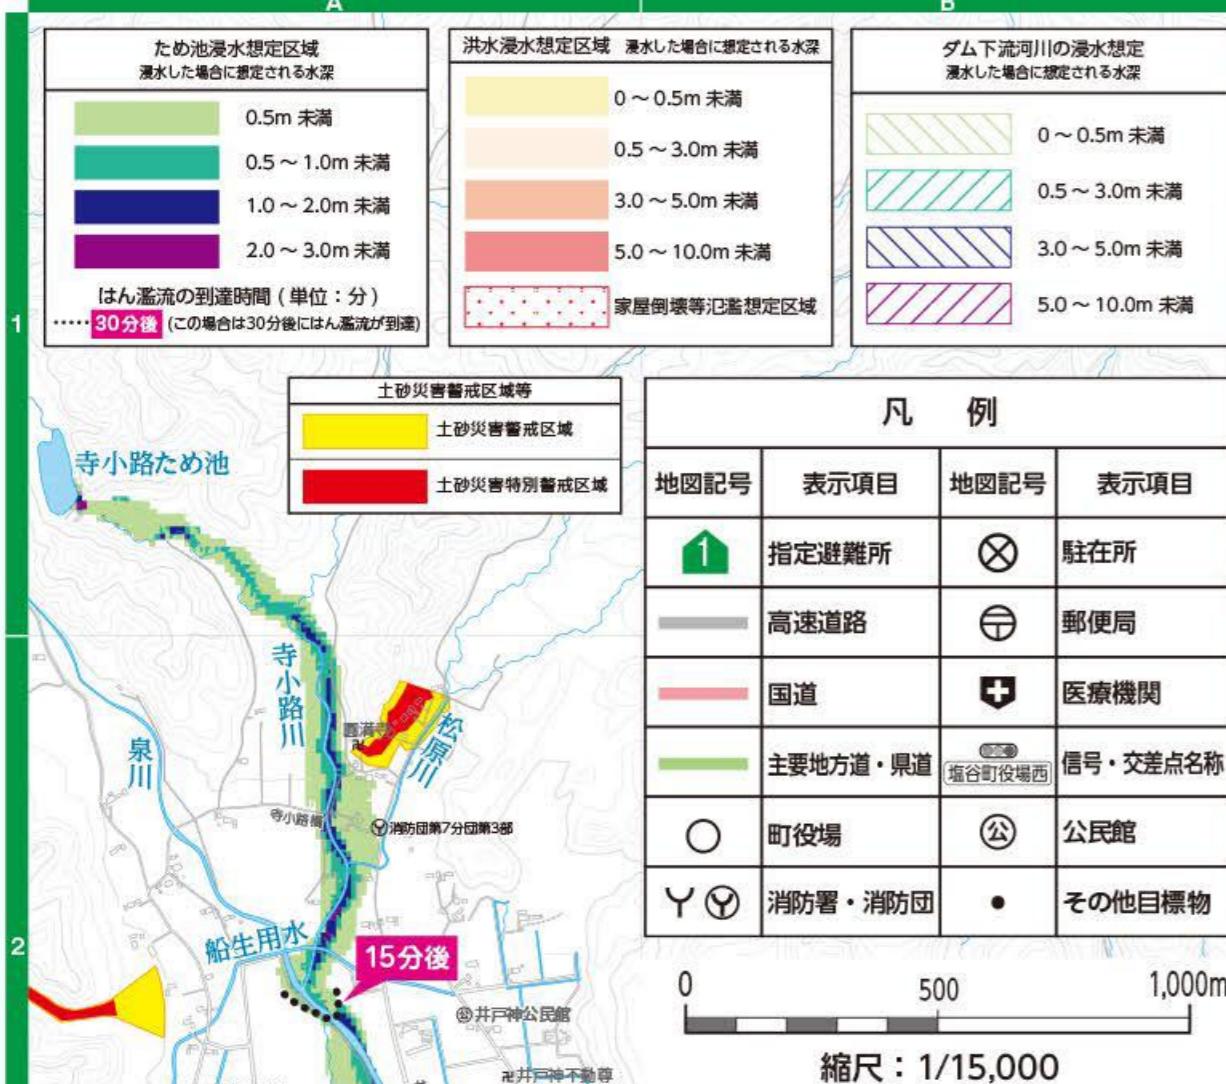

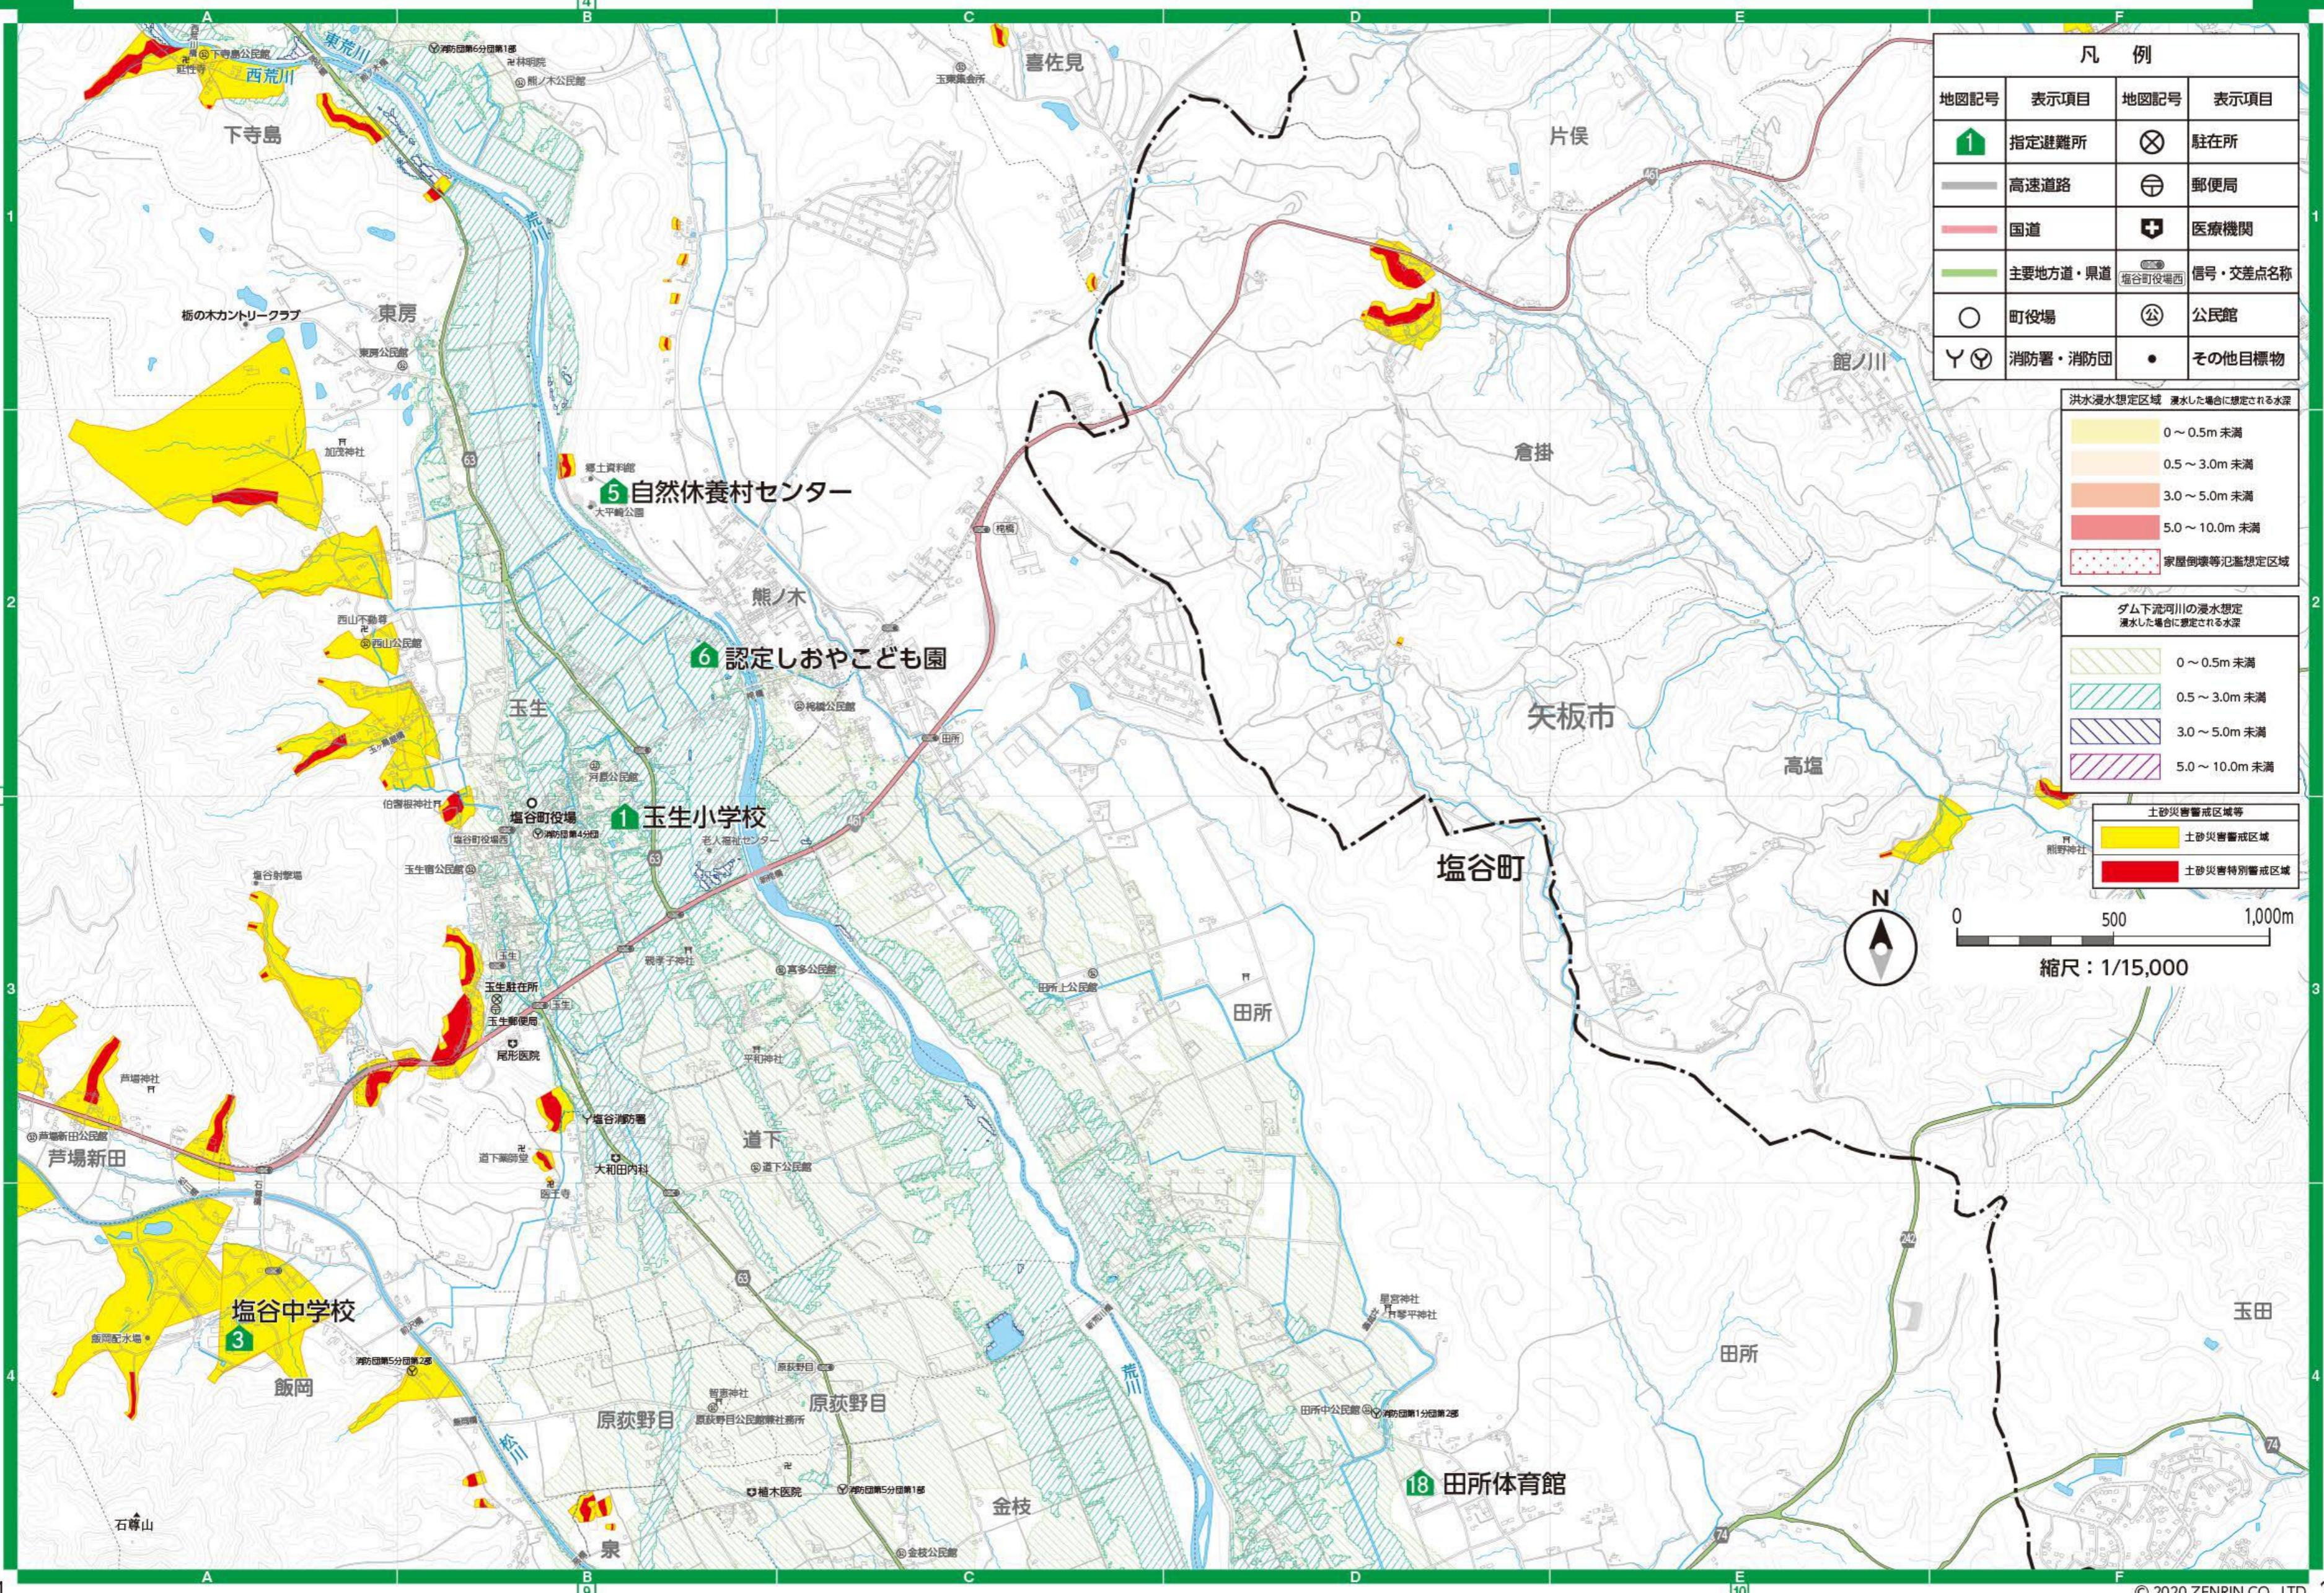

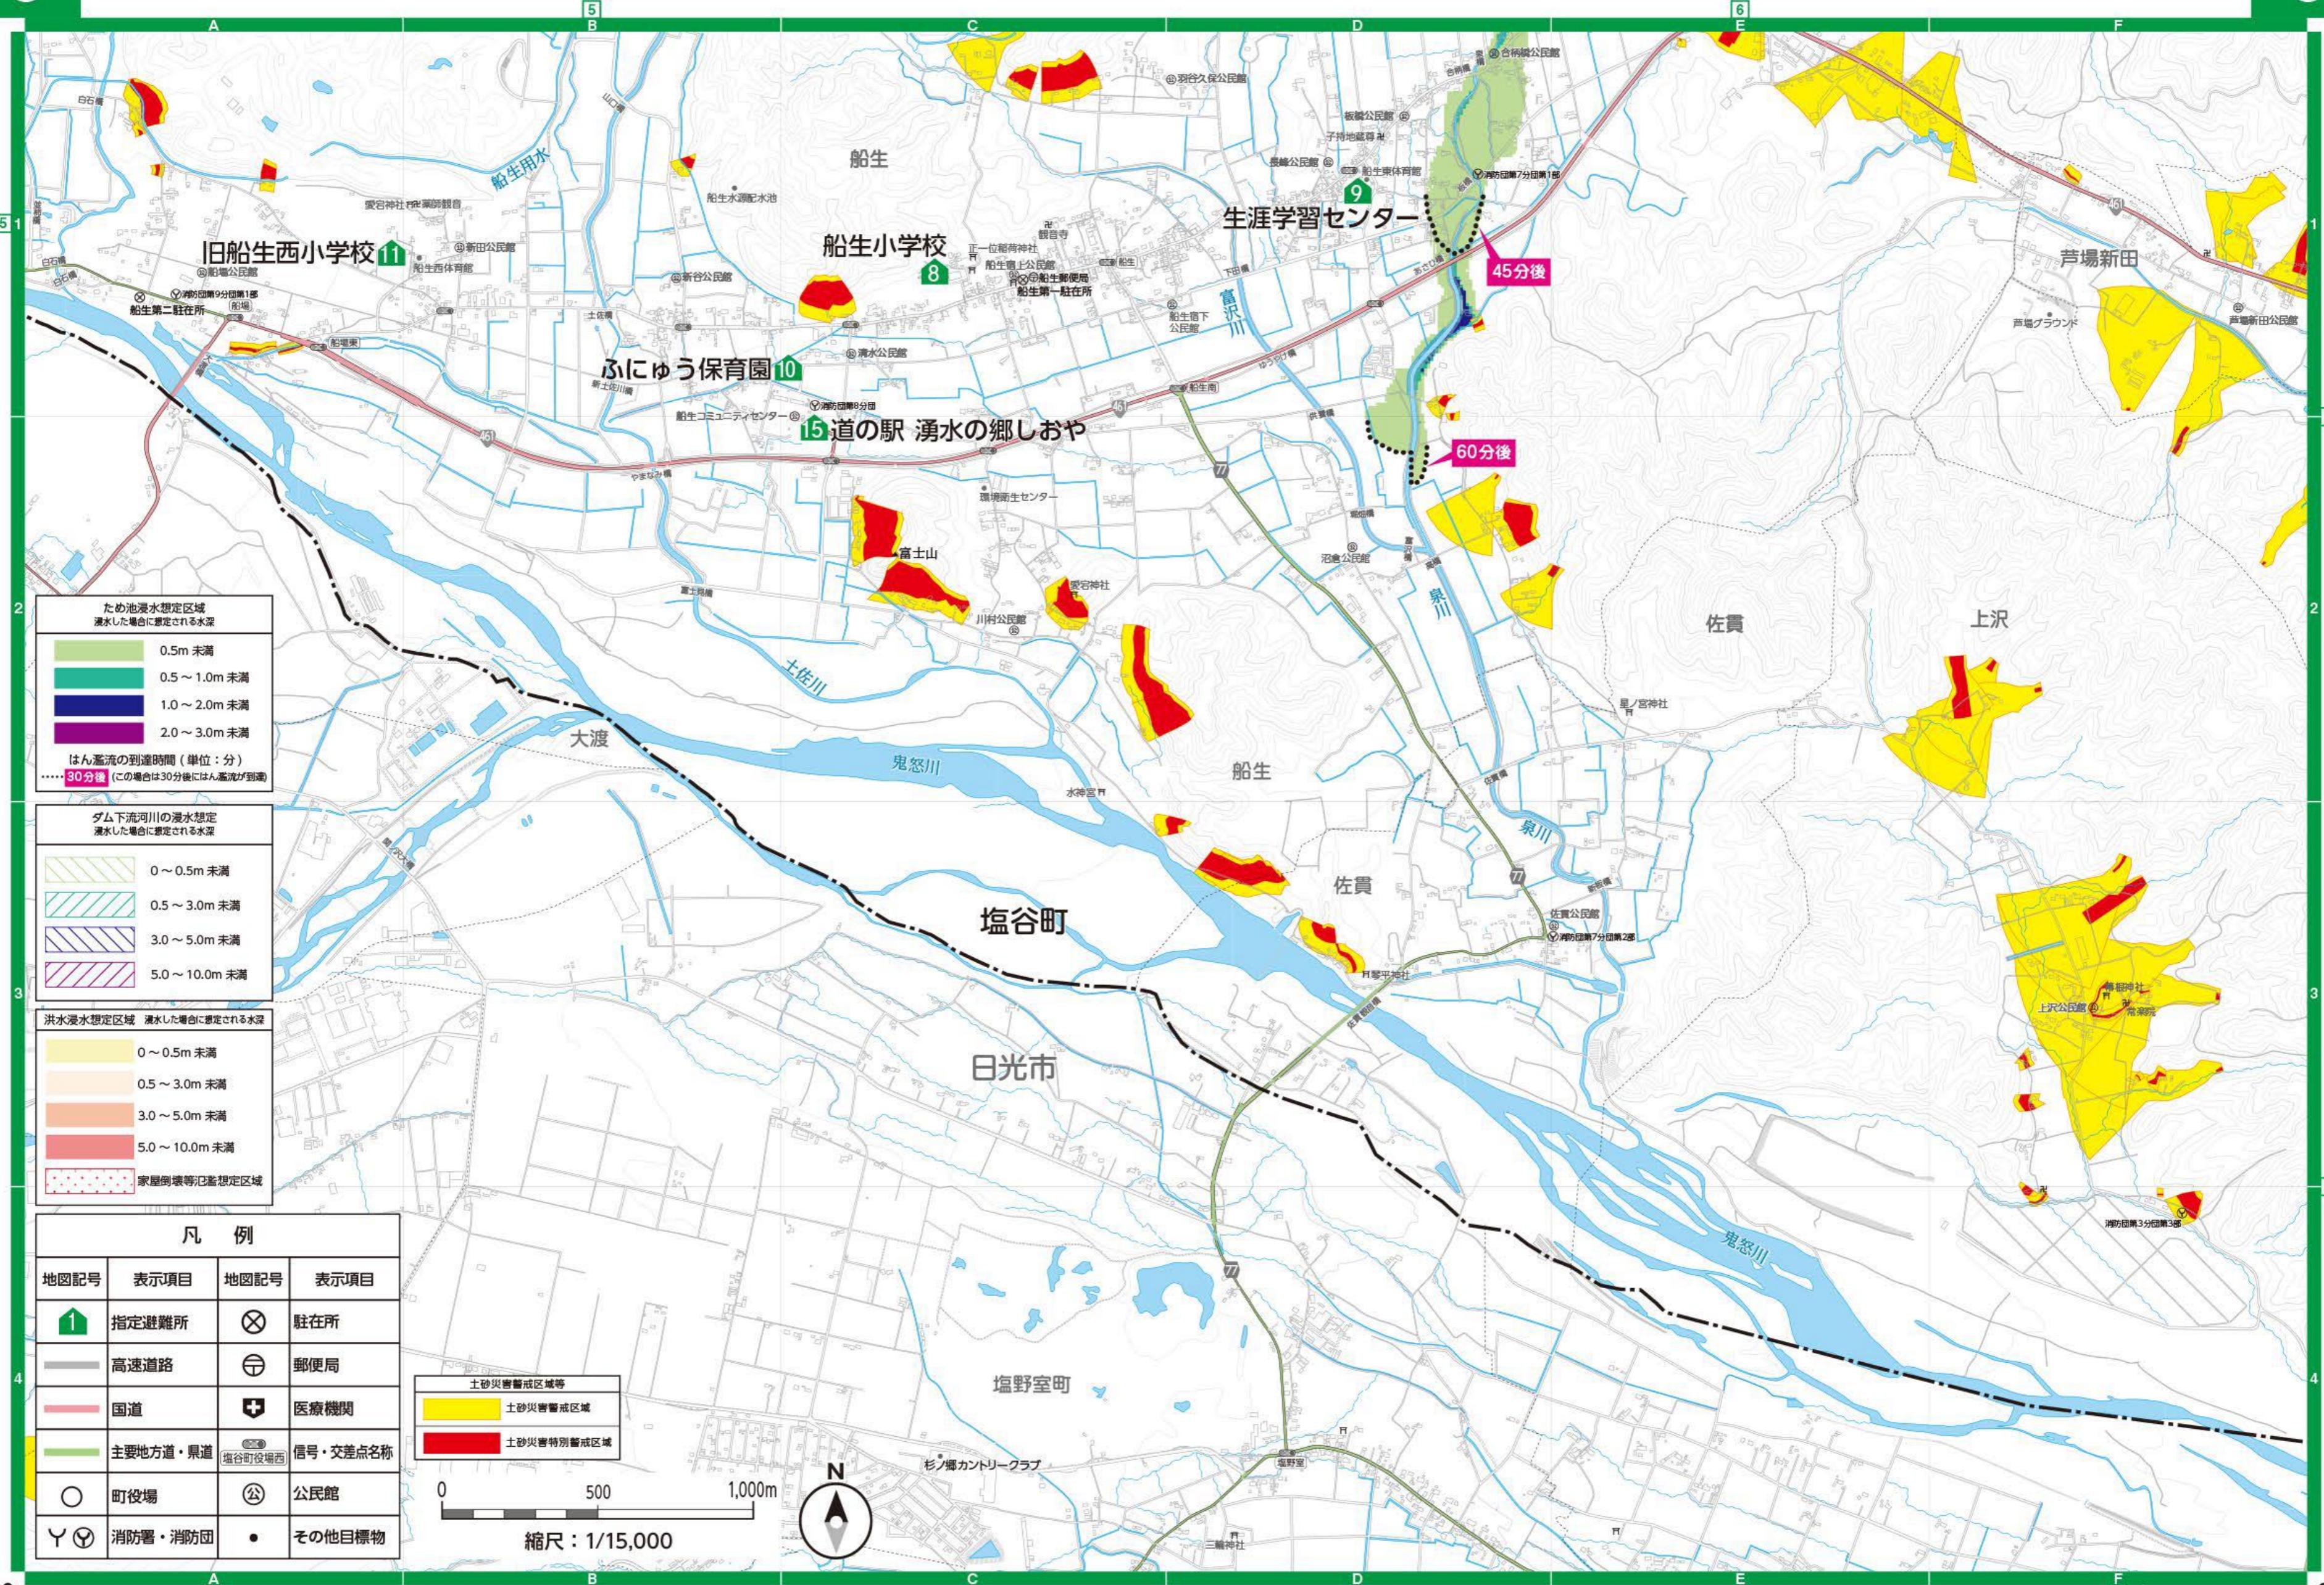

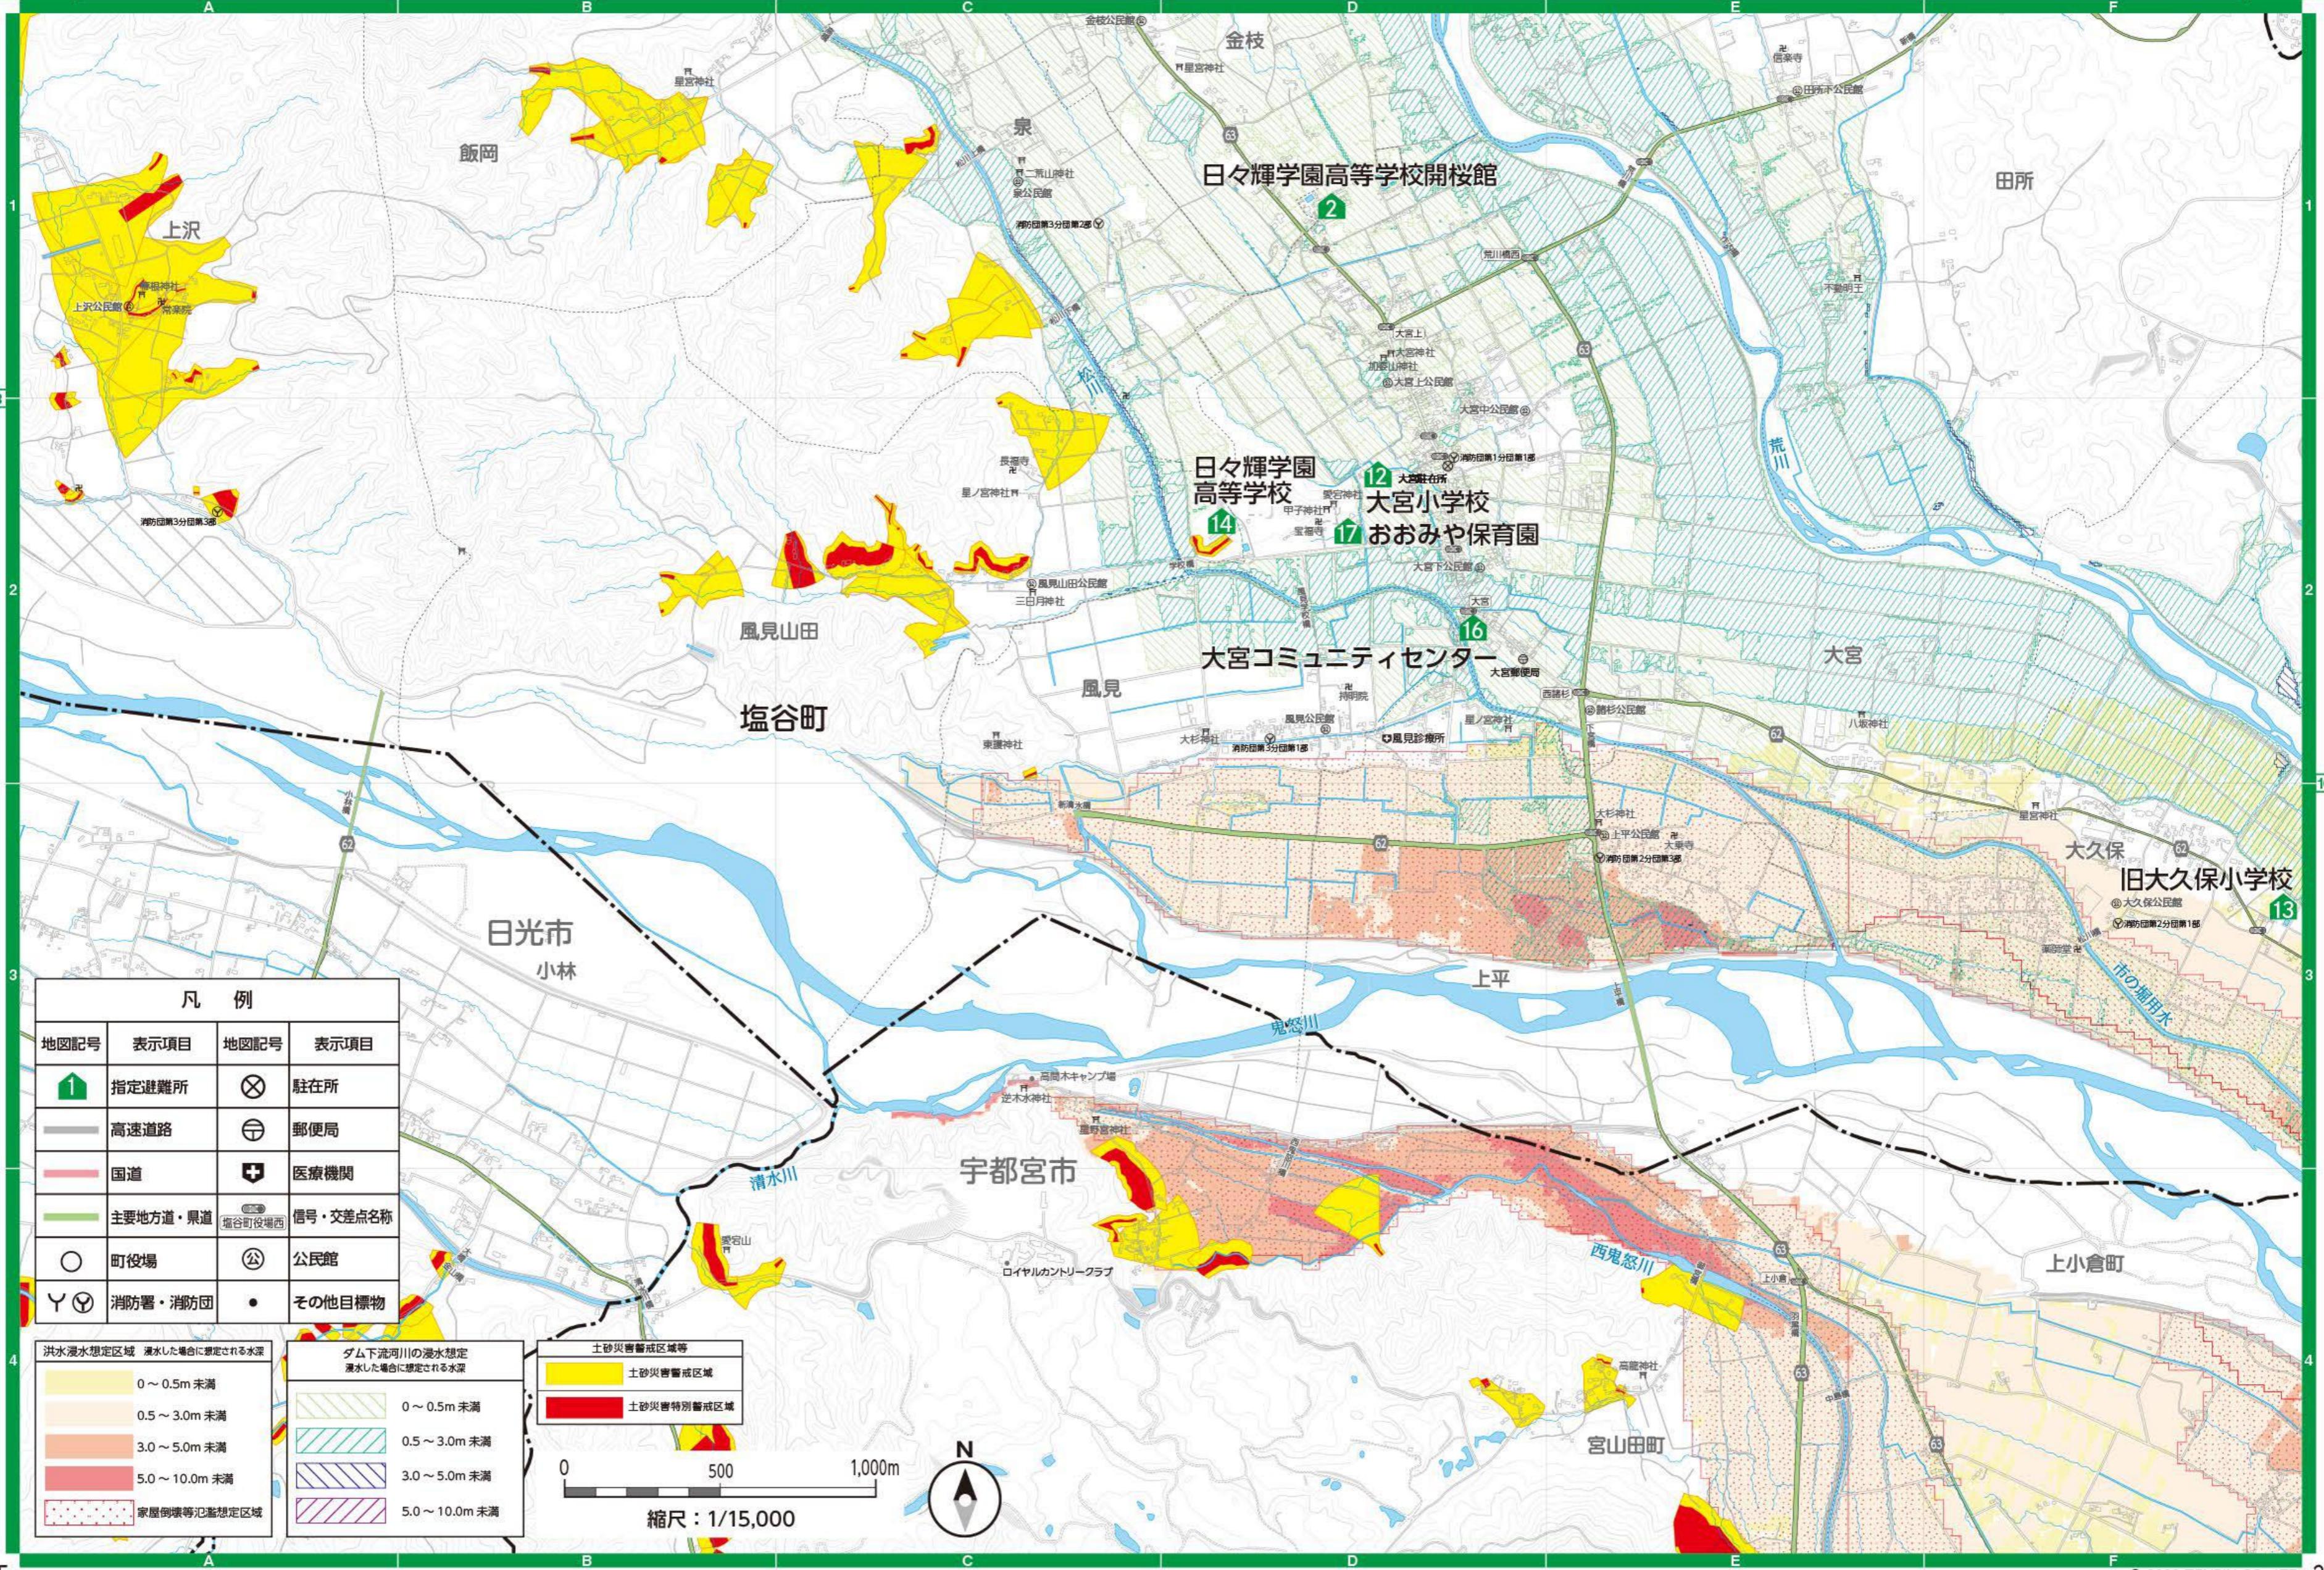

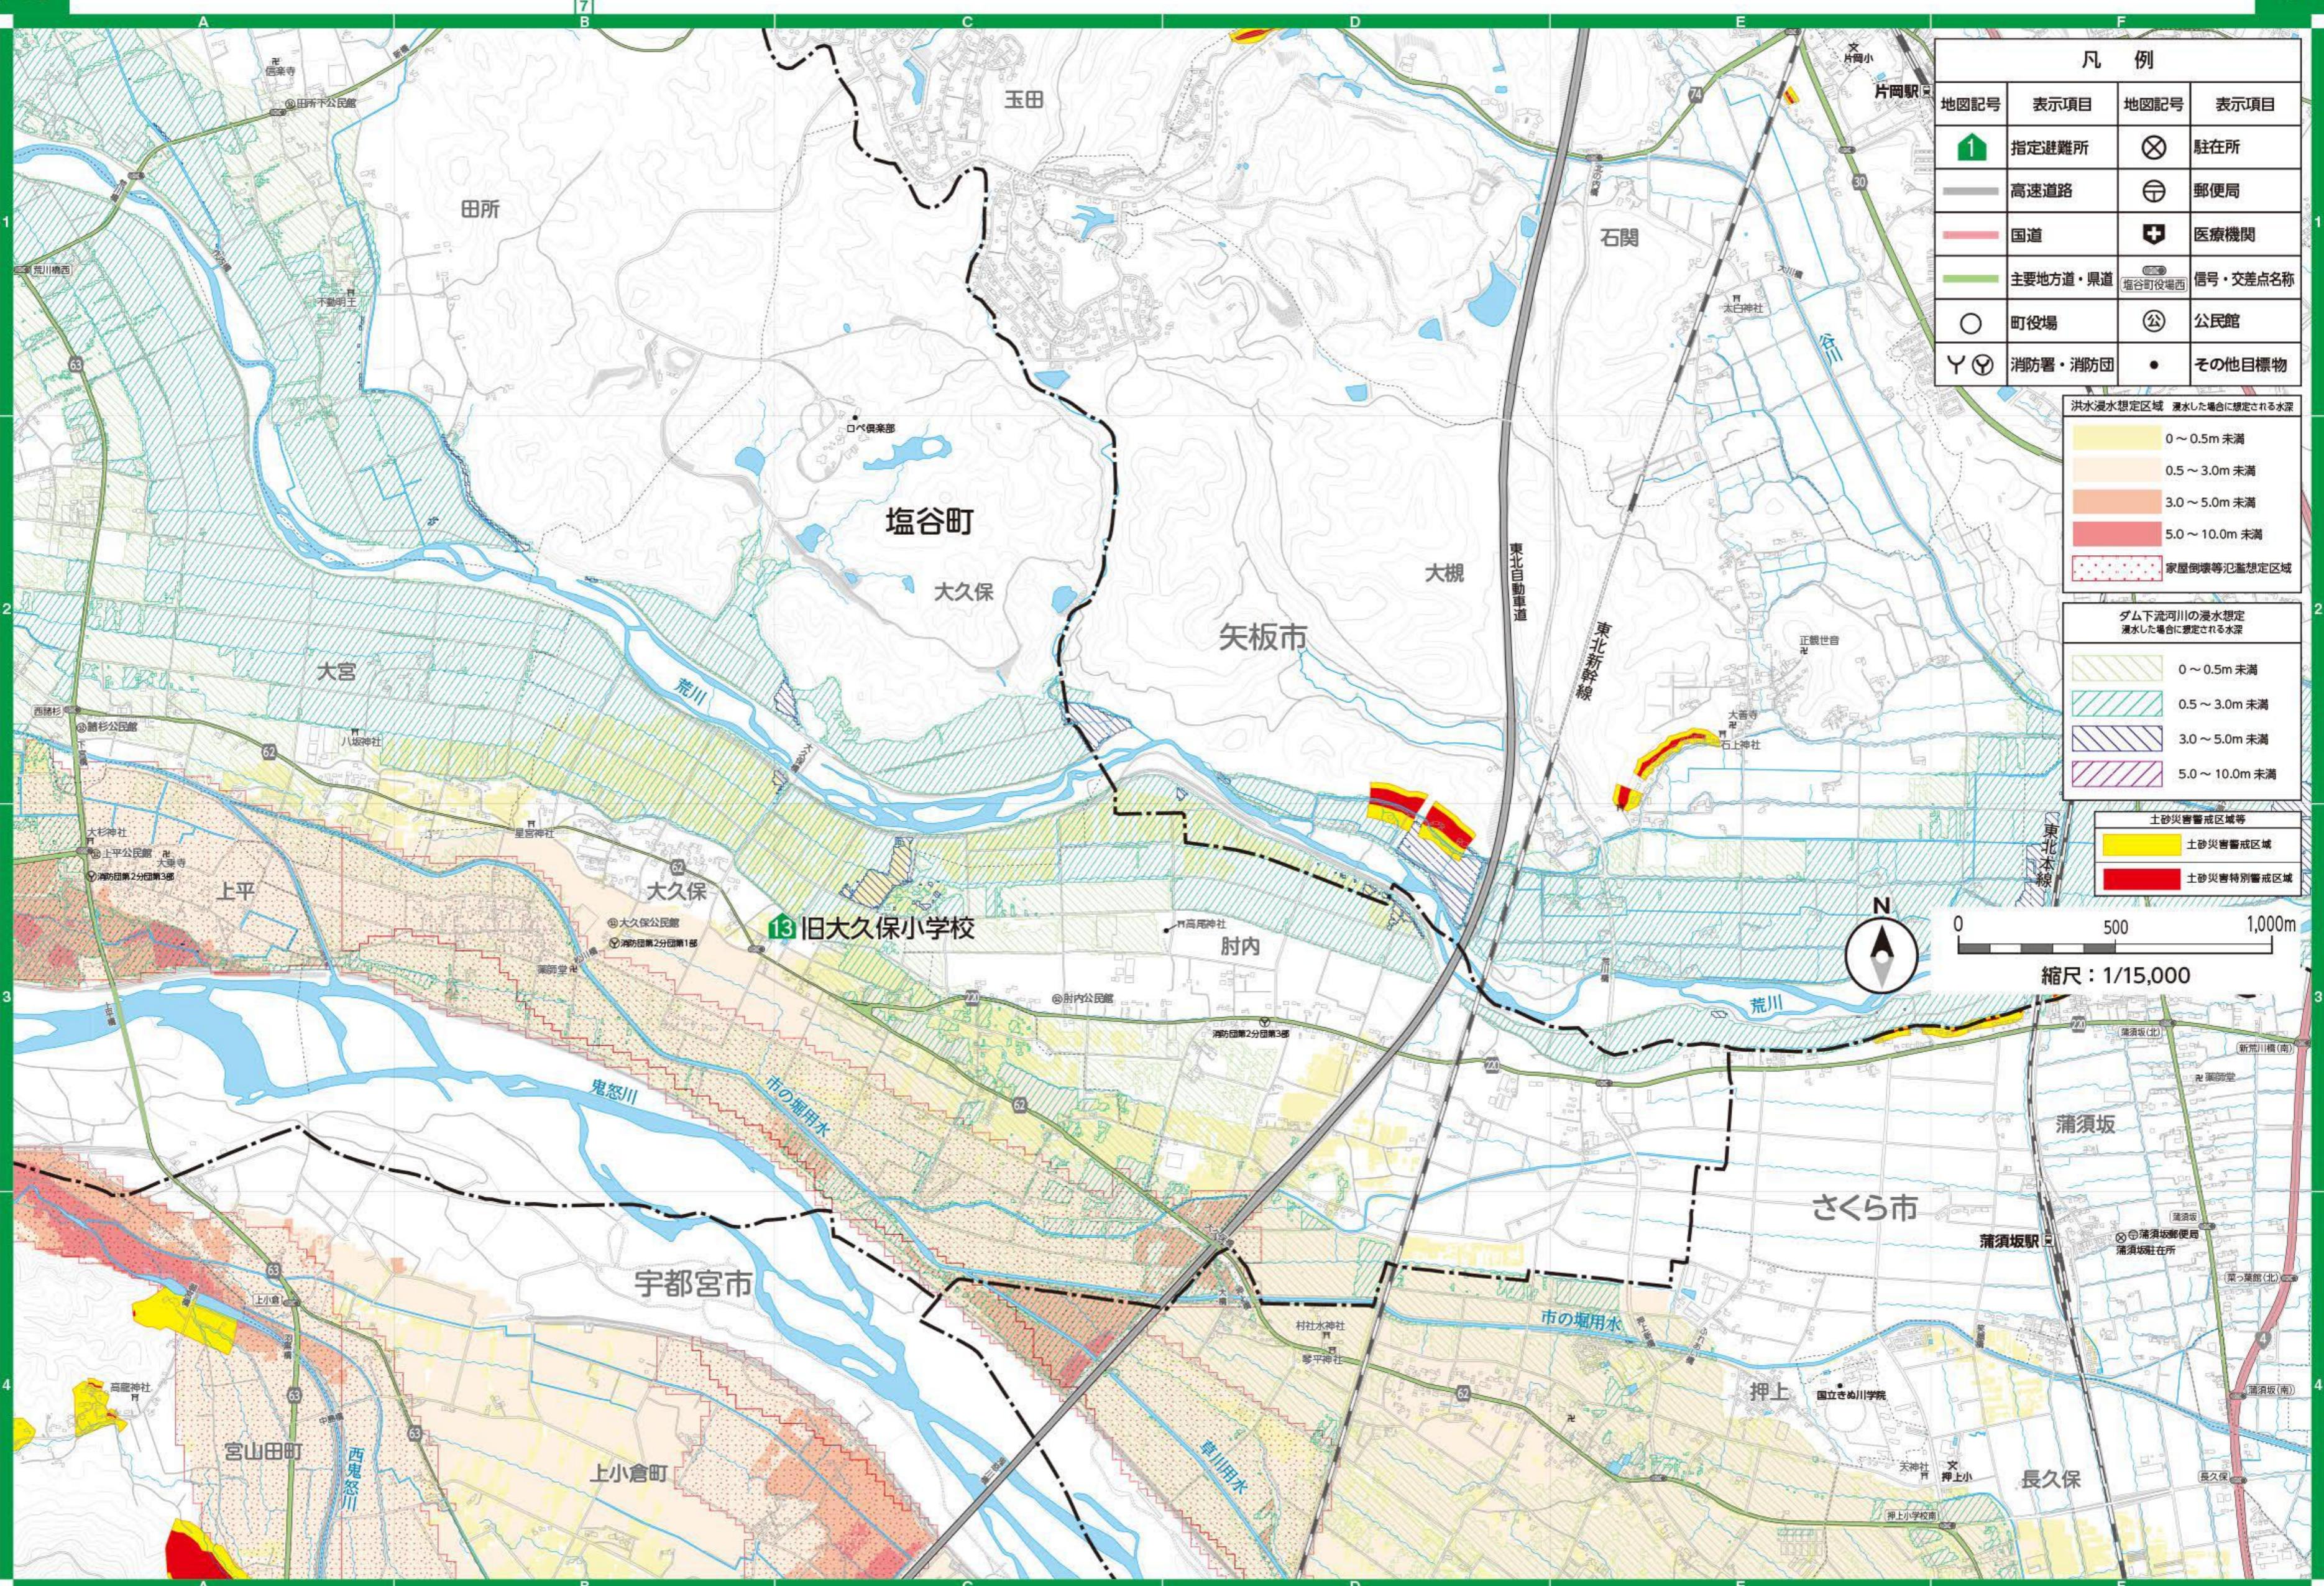

地震対策

揺れやすさマップ

